
## Informações pertinentes ao projeto

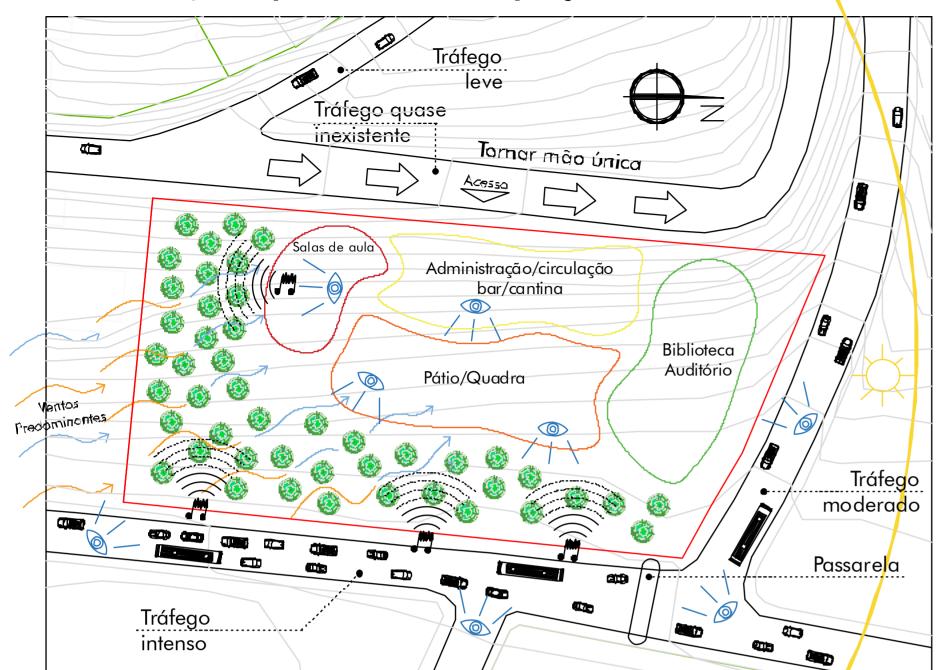

# Legendas



Visuais importantes



Fontes emissoras de ruído




Arborização: Refrigeram a ventilação, bloqueiam as fontes de ruídos e criam visuais.

# Conceito Integração Evolução Pessoas Planeta e socied ade Pessoas


### **Diretrizes Projetuais**

- Espaços estimulantes ao aprendizado e à formação de um cidadão com consciência de cidadão;
- Reconstituição do ecossistema original, estimulando o retorno da fauna ao local, trazendo vida, ensinando a conviver com e a respeitar as suas diversas formas;
- Visuais externas convidativas e estimulantes, visando trazer mais alunos para a escola.




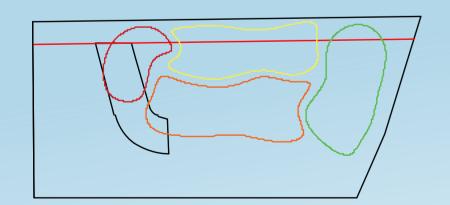

O espaço reservado às salas de aula foi posicionado na mancha definida correspondente e teve sua lateral menor alinhada com o recuo frontal do terreno, deixando as fenestrações voltadas para o sudeste, onde a incidência direta de luz solar é menor e onde recebe os ventos predominantes da região.

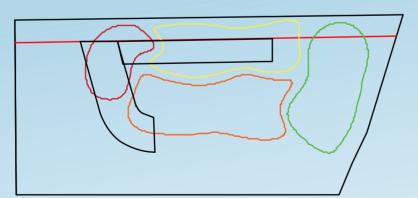


A partir das salas de aula e alinhado com a testada do acesso, foi colocado um espaço que, obedecendo a mancha, deve abrigar o setor administrativo e funcionar como um eixo principal que une as demais partes do edifício.

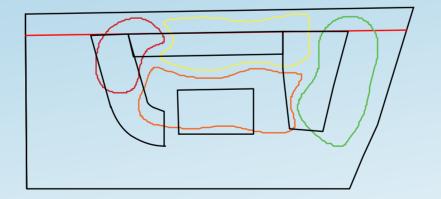


Na outra extremidade desse eixo, foi colocado um volume que deve abrigar biblioteca e auditório.

Biblioteca mais à frente e o auditório mais ao fundo, aproveitando o relevo do terreno.


Abraçada por esses três elementos, no centro do pátio, foi colocada a quadra. Onde todos os edifícios podem visualizá-la.

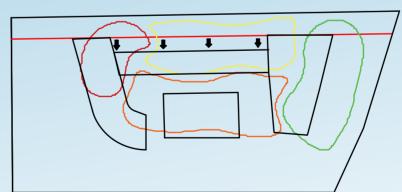

Visando quebrar a monotonia da fachada, proporcionar mais espaço para o jardim e dar legibilidade ao acesso principal da escola, o volume central foi recuado.

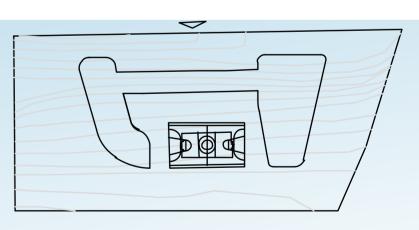

As arestas muito marcadas não condizem com o conceito do projeto, pois remetem mais à dureza, rigidez, intransigência. Tendo em vista o já conhecido poder de estimular (ou não) que o ambiente, neste caso, a edificação, tem sobre as pessoas, as mesmas foram suavizadas para deixar a volumetria da edificação mais fluída, leve e arrojada.

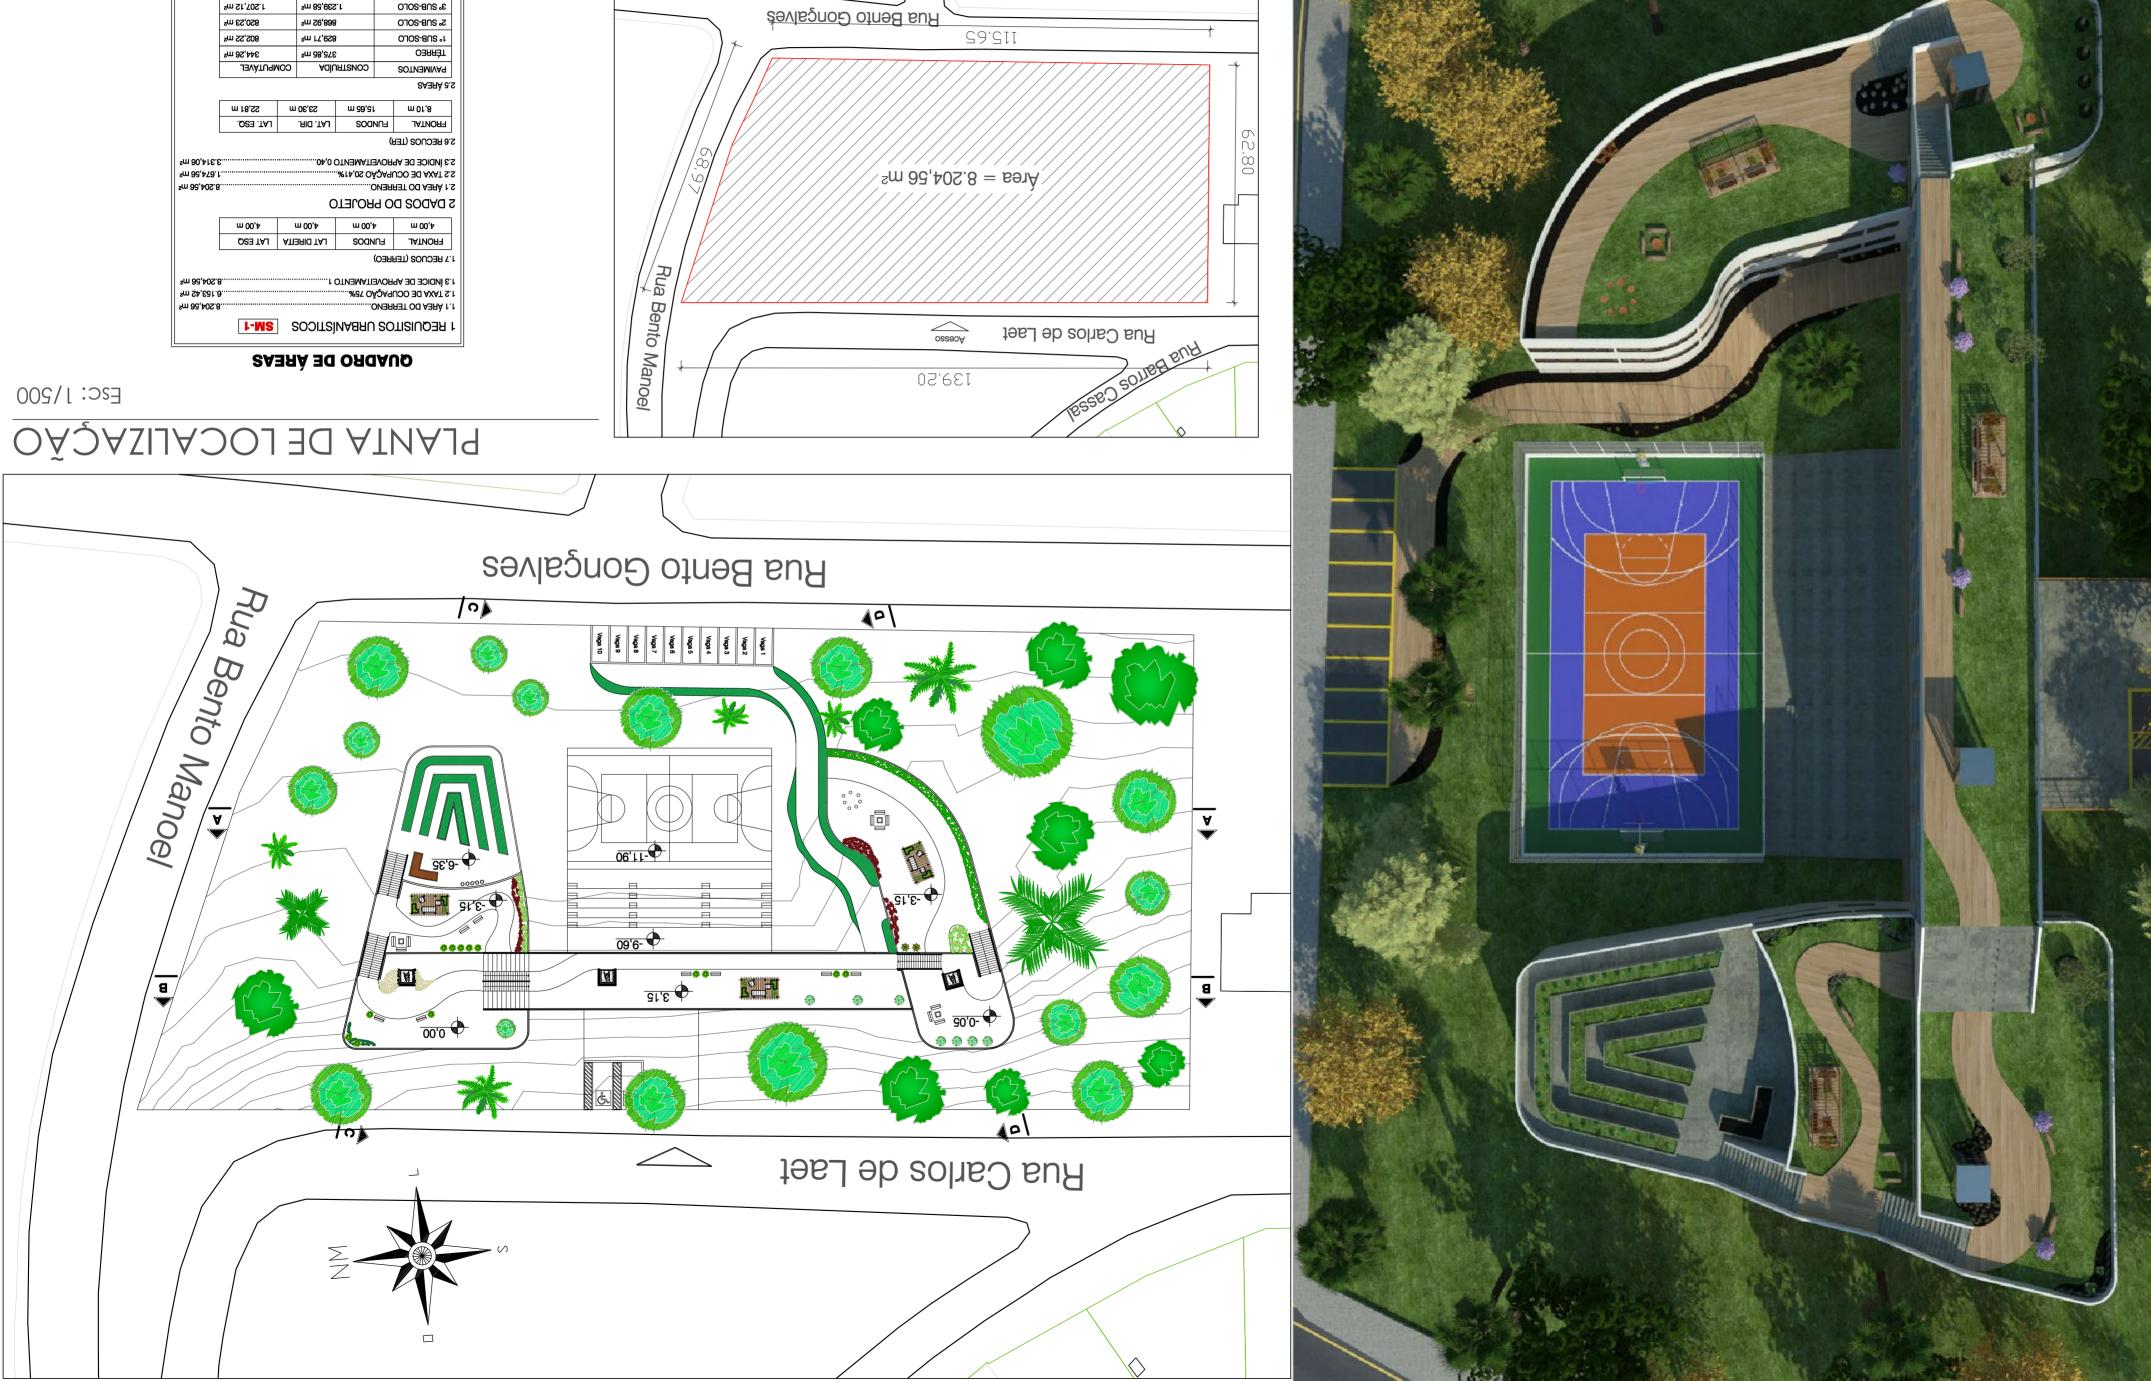



²m S1,70S.1


3.314,06 m²


3. SUB-SOLO


S. SUB-SOLO

Esc: 1/1000


PLANTA DE SITUAÇÃO

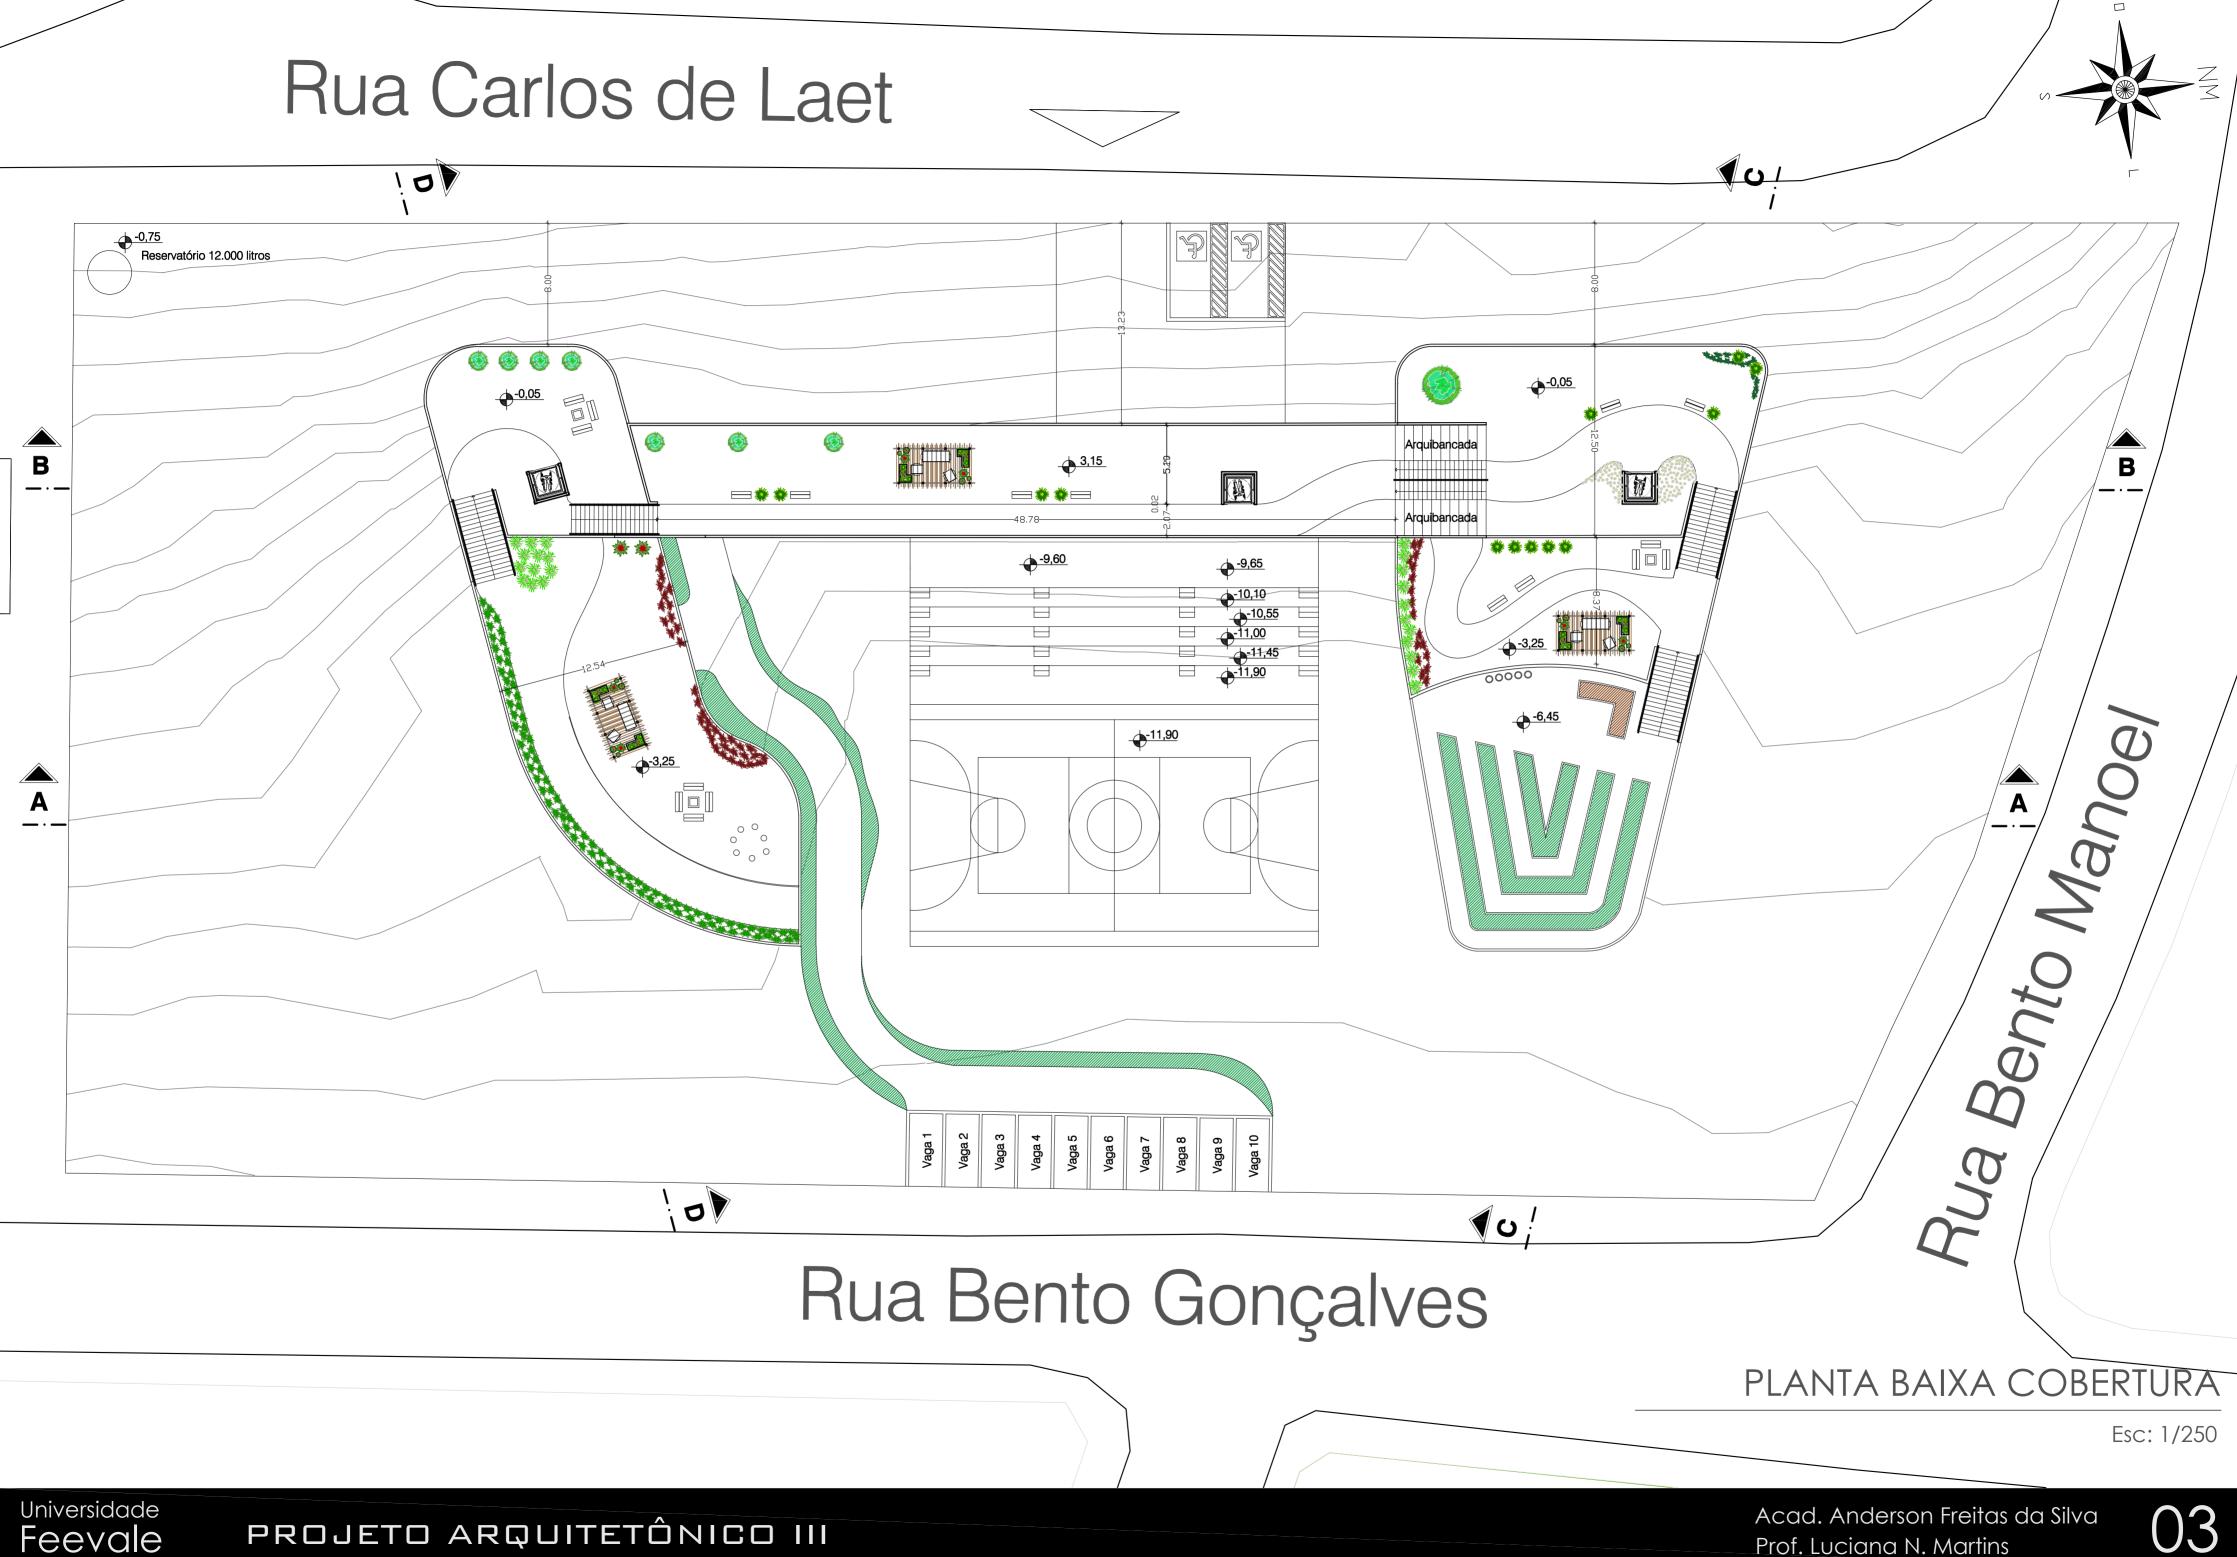


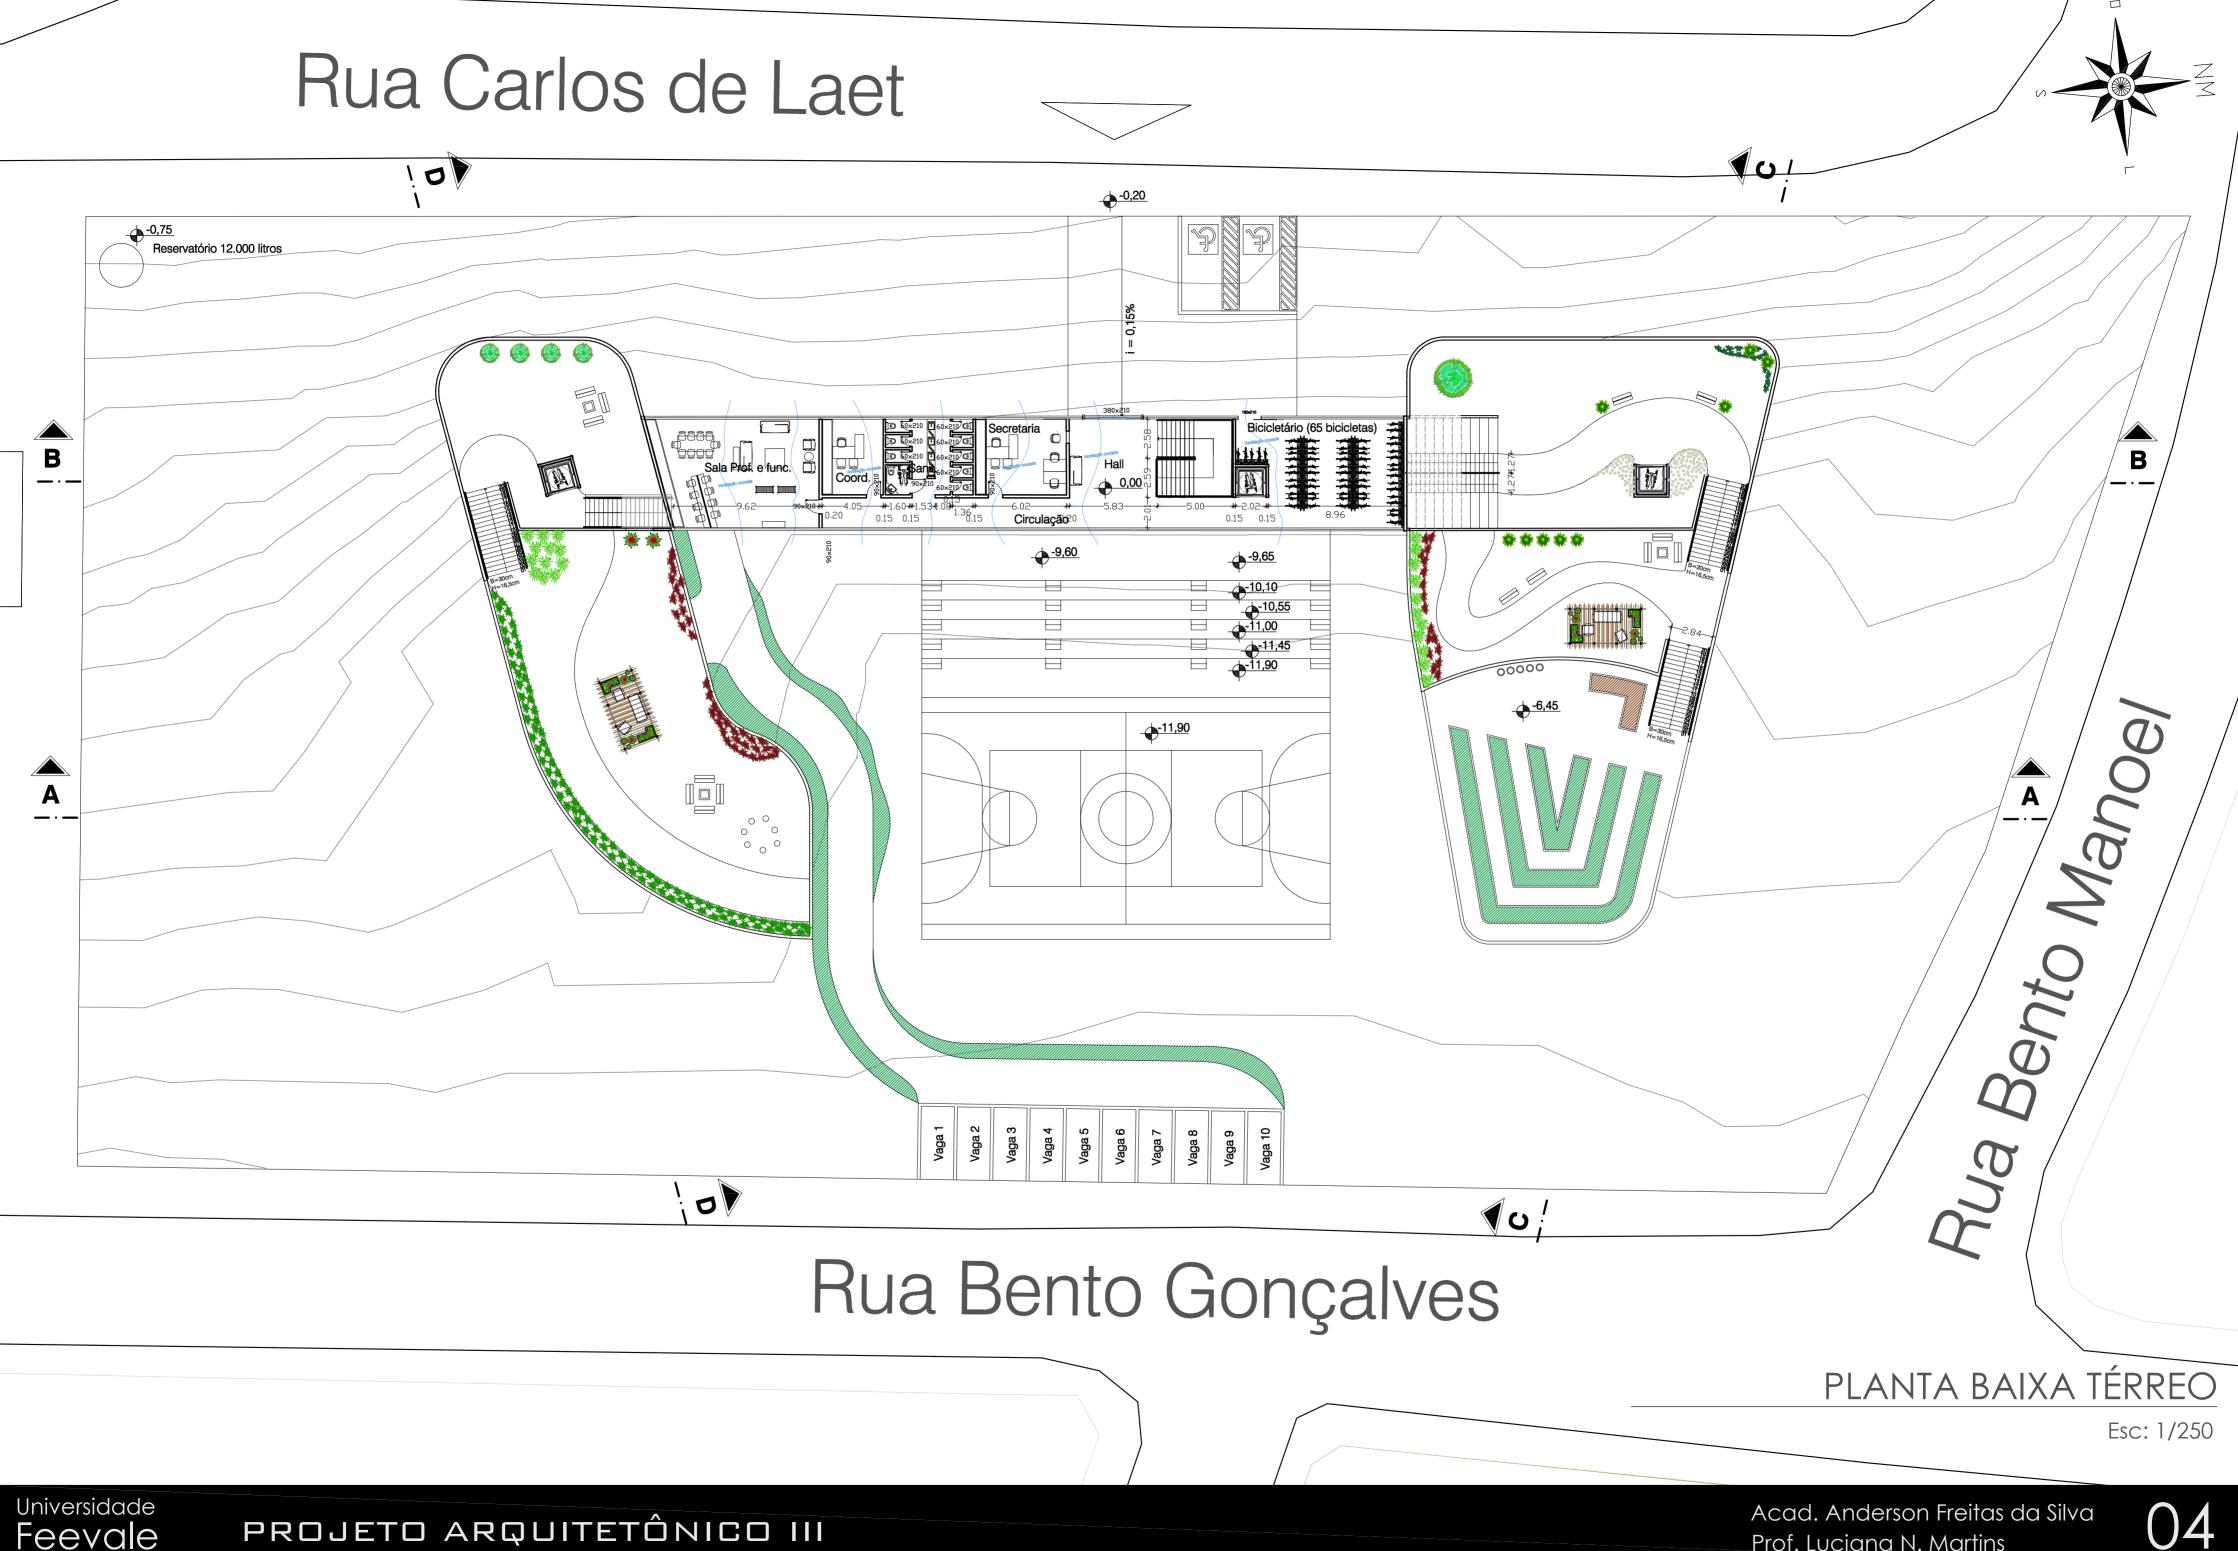

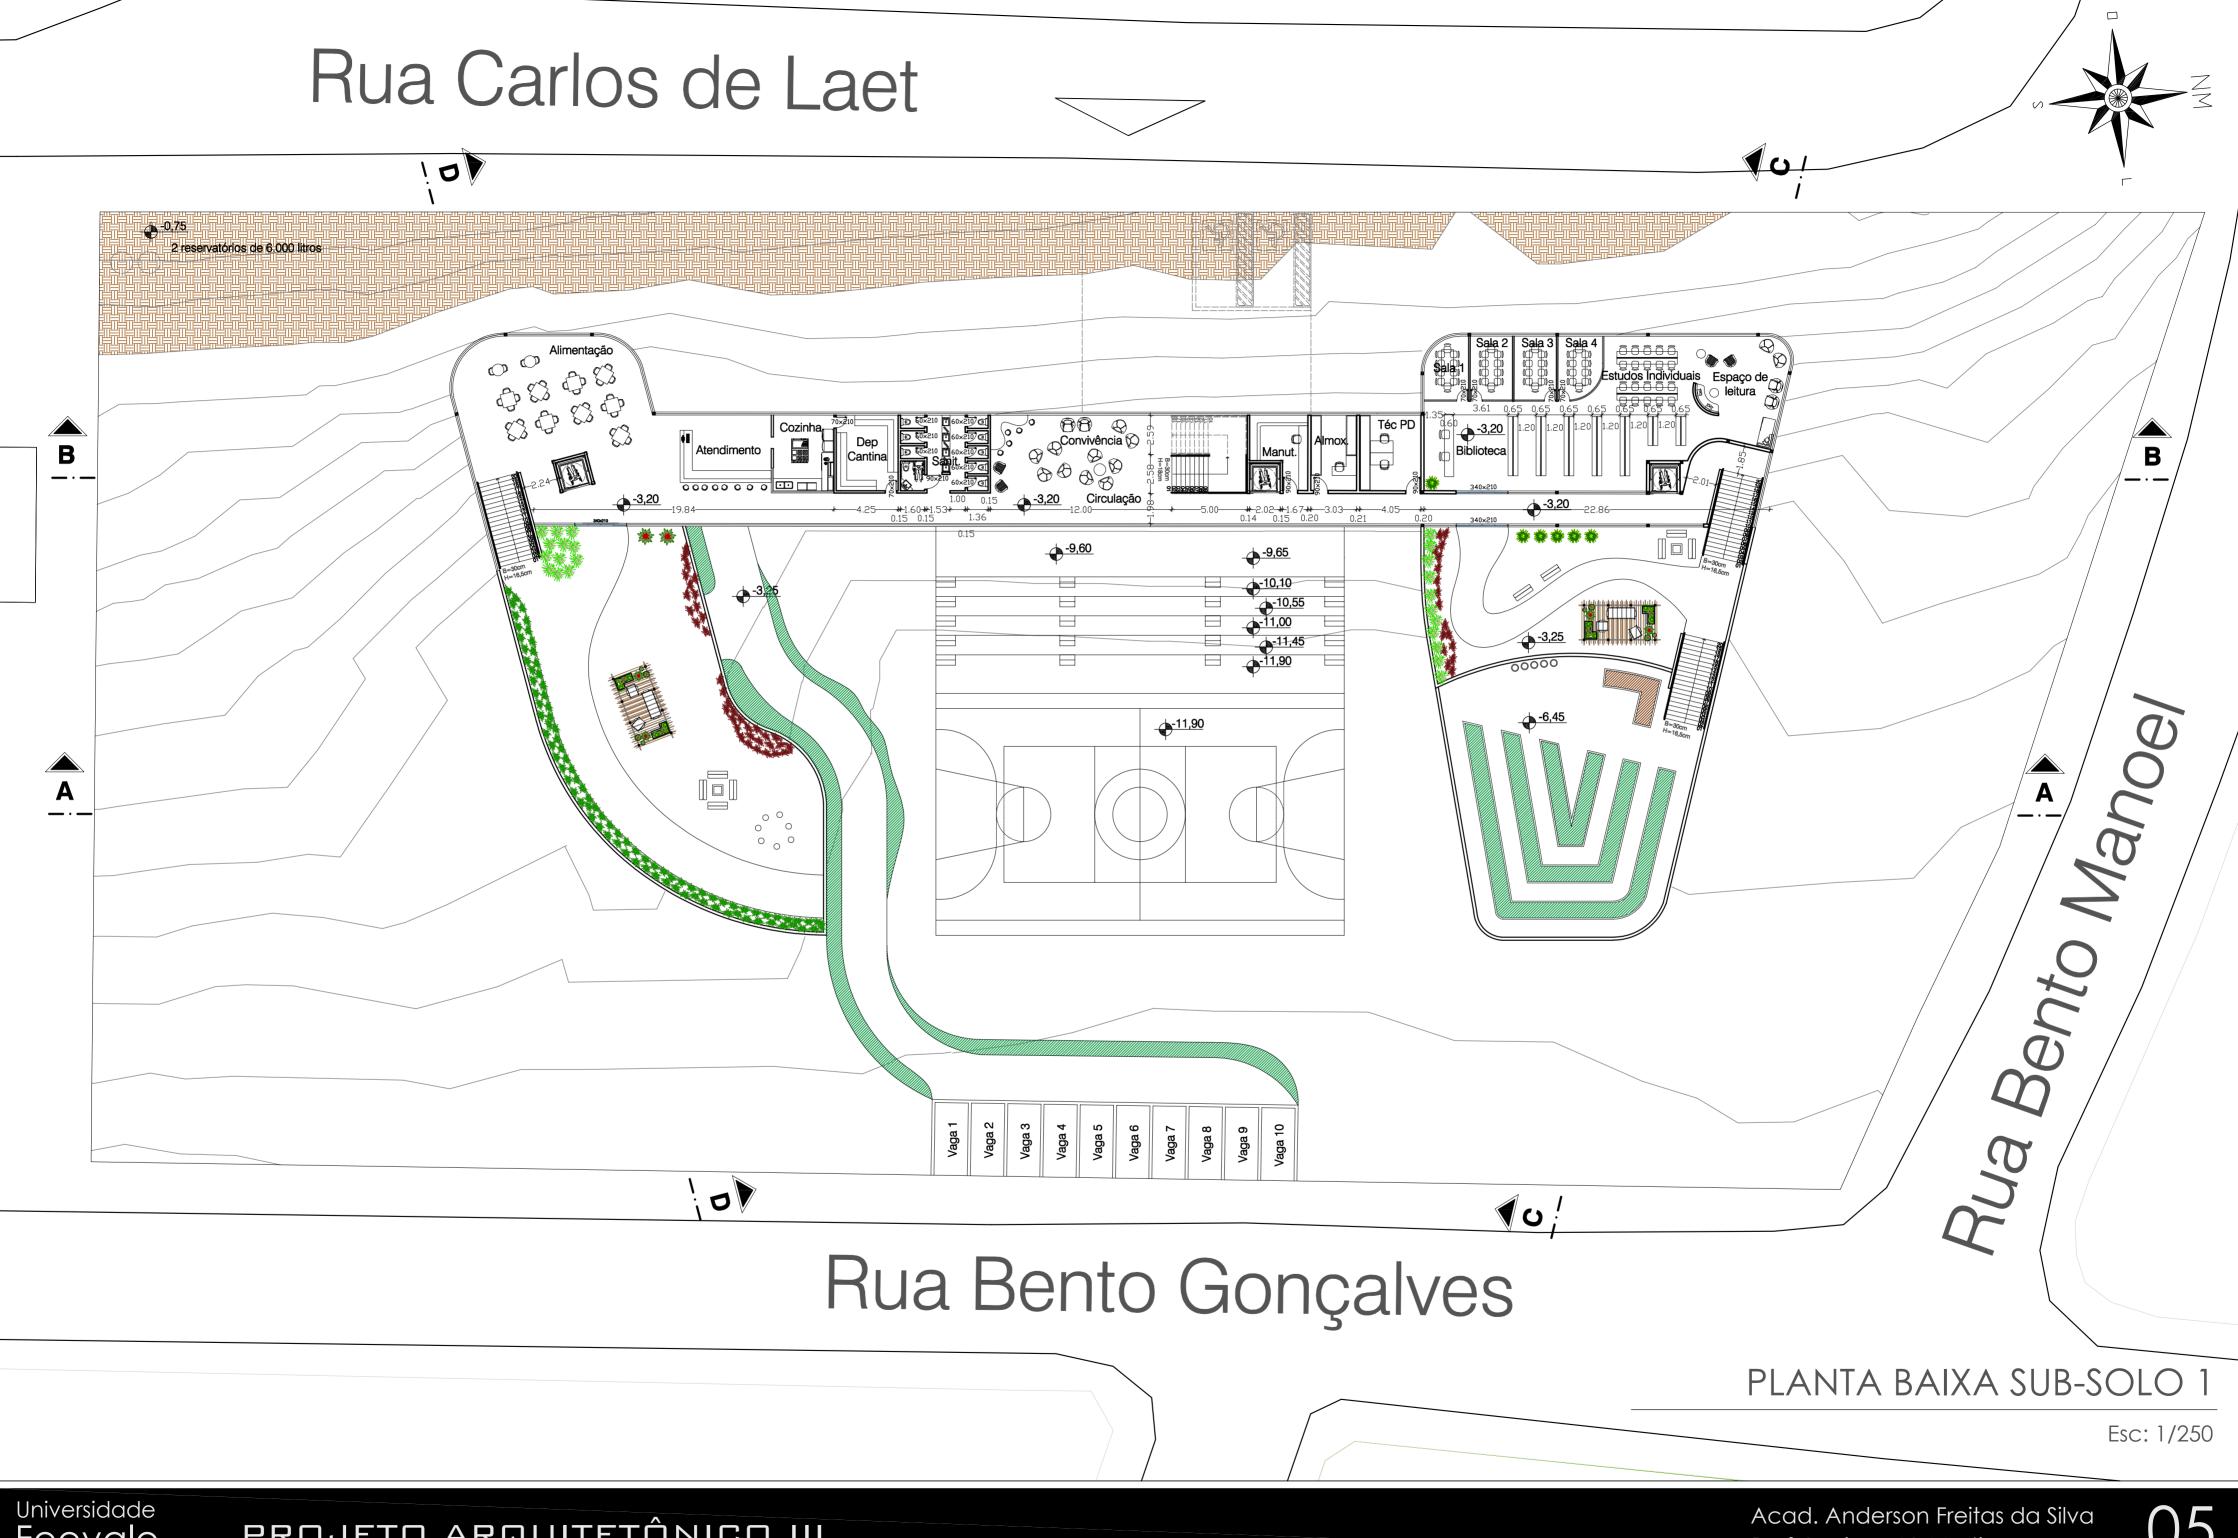

# Rua Carlos de Laet 10 O **♥**∪; Rua Bento Gonçalves PLANTA BAIXA SUB-SOLO 2 Esc: 1/250 Universidade Acad. Anderson Freitas da Silva PROJETO ARQUITETÔNICO III

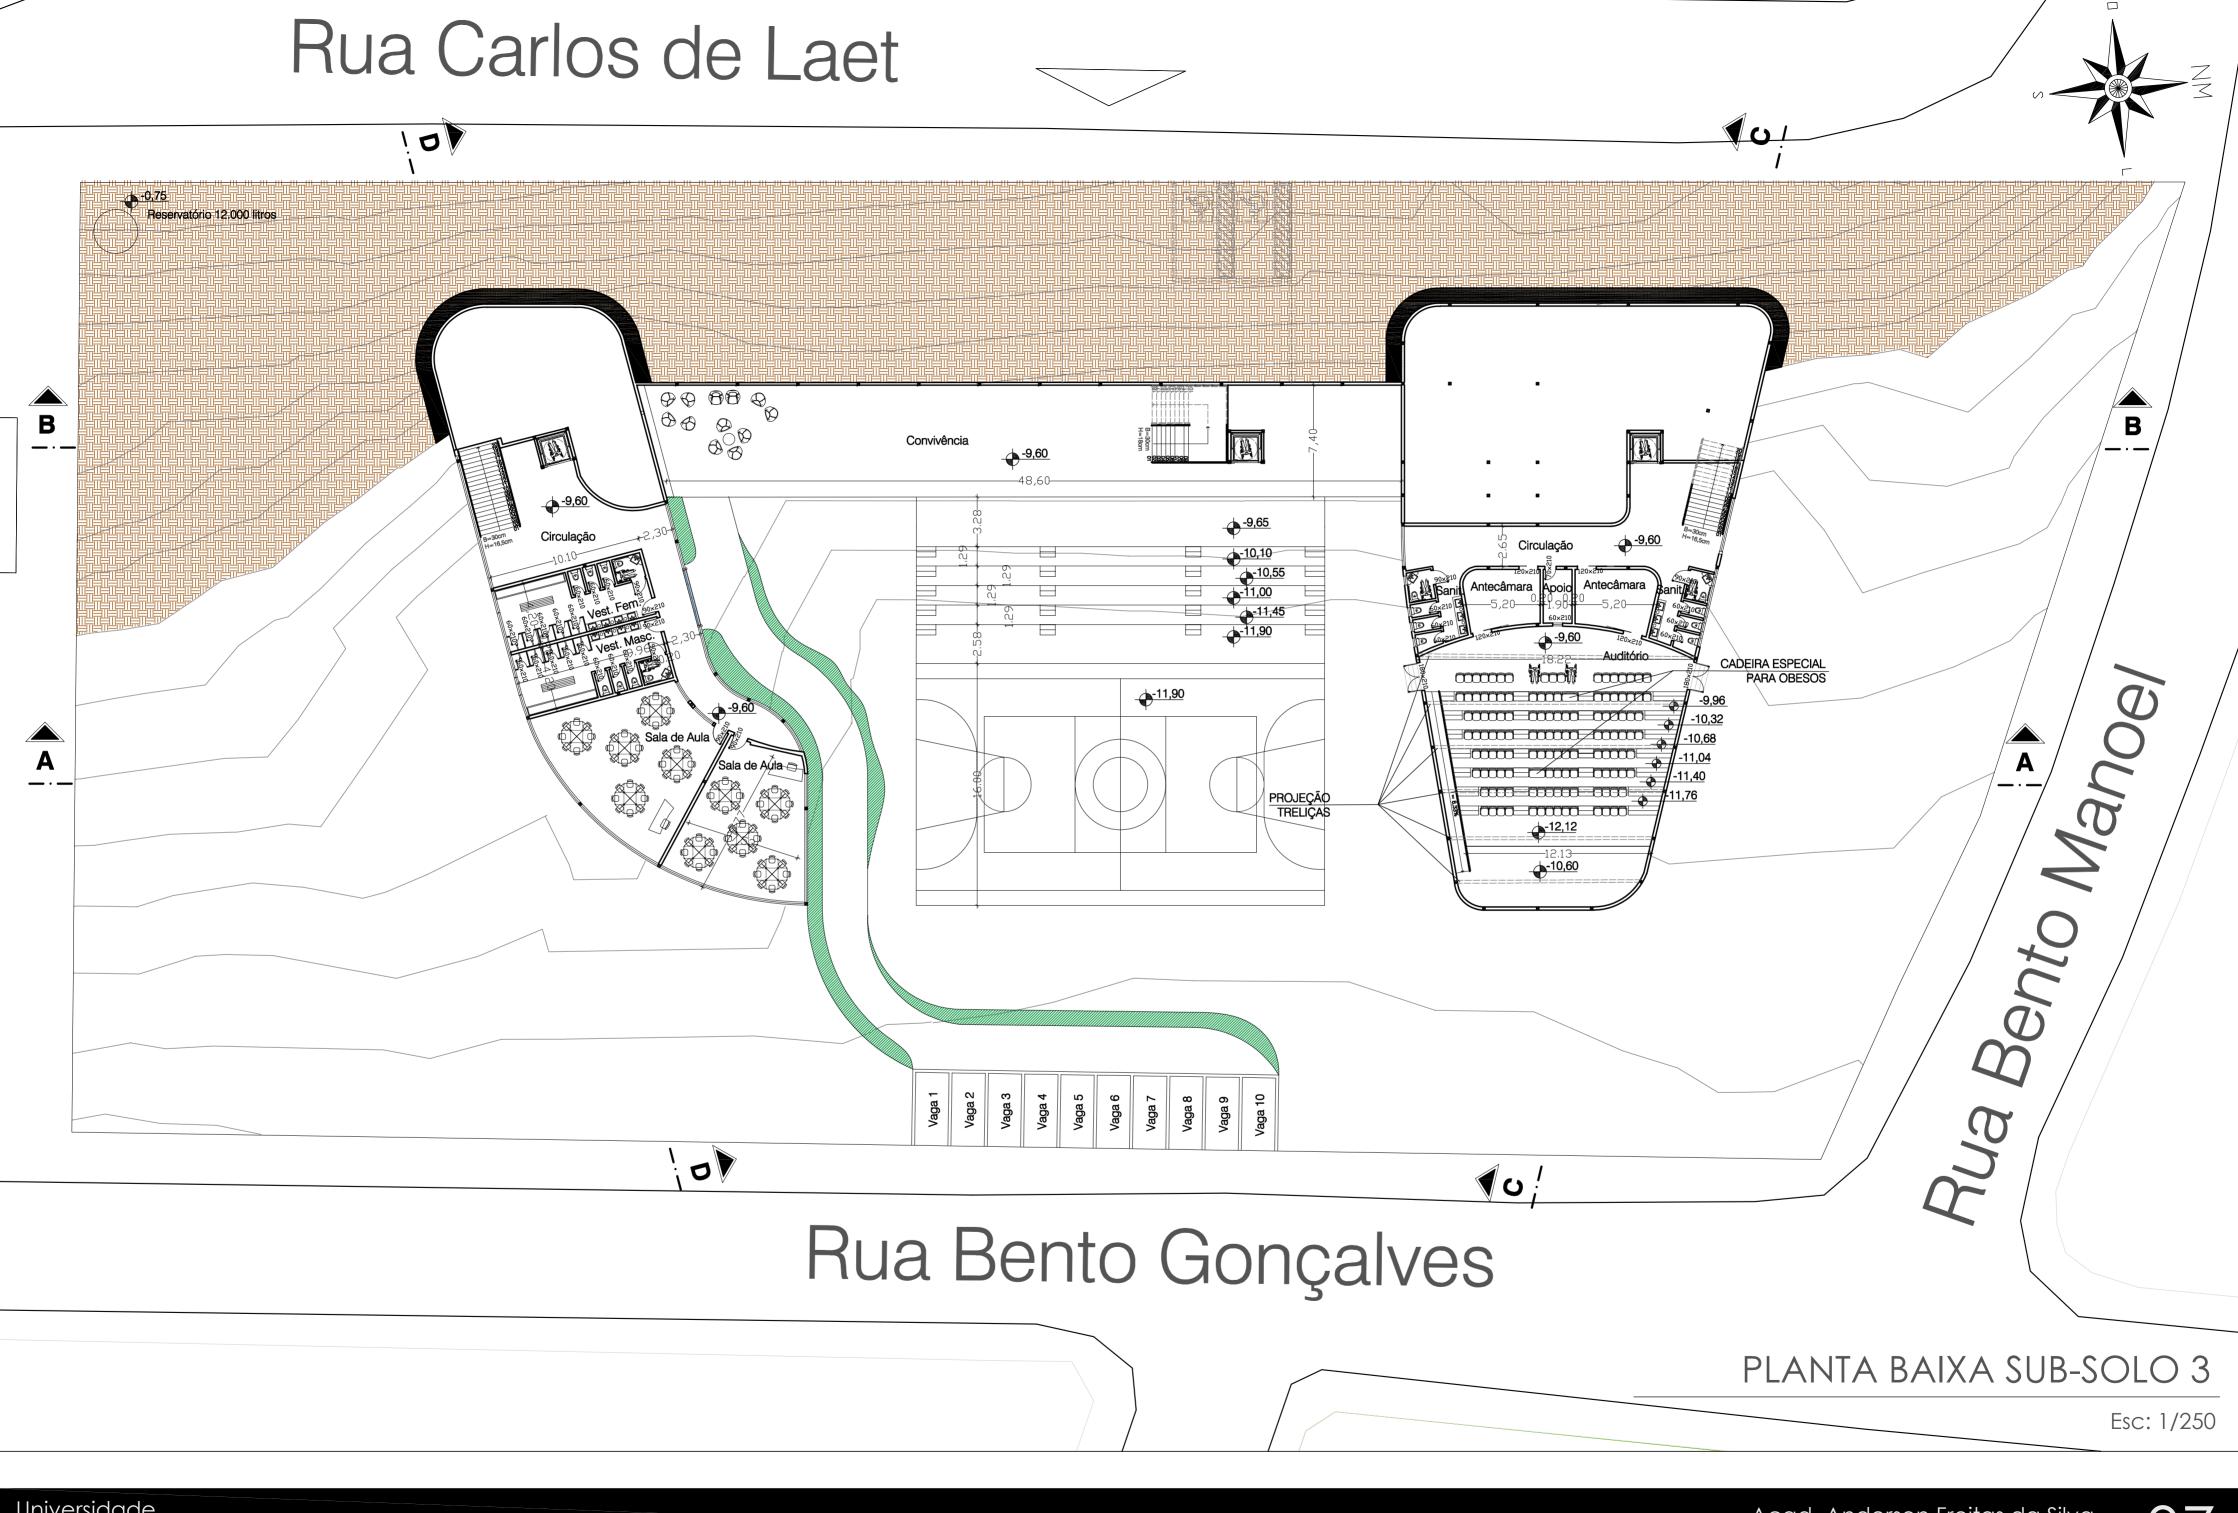

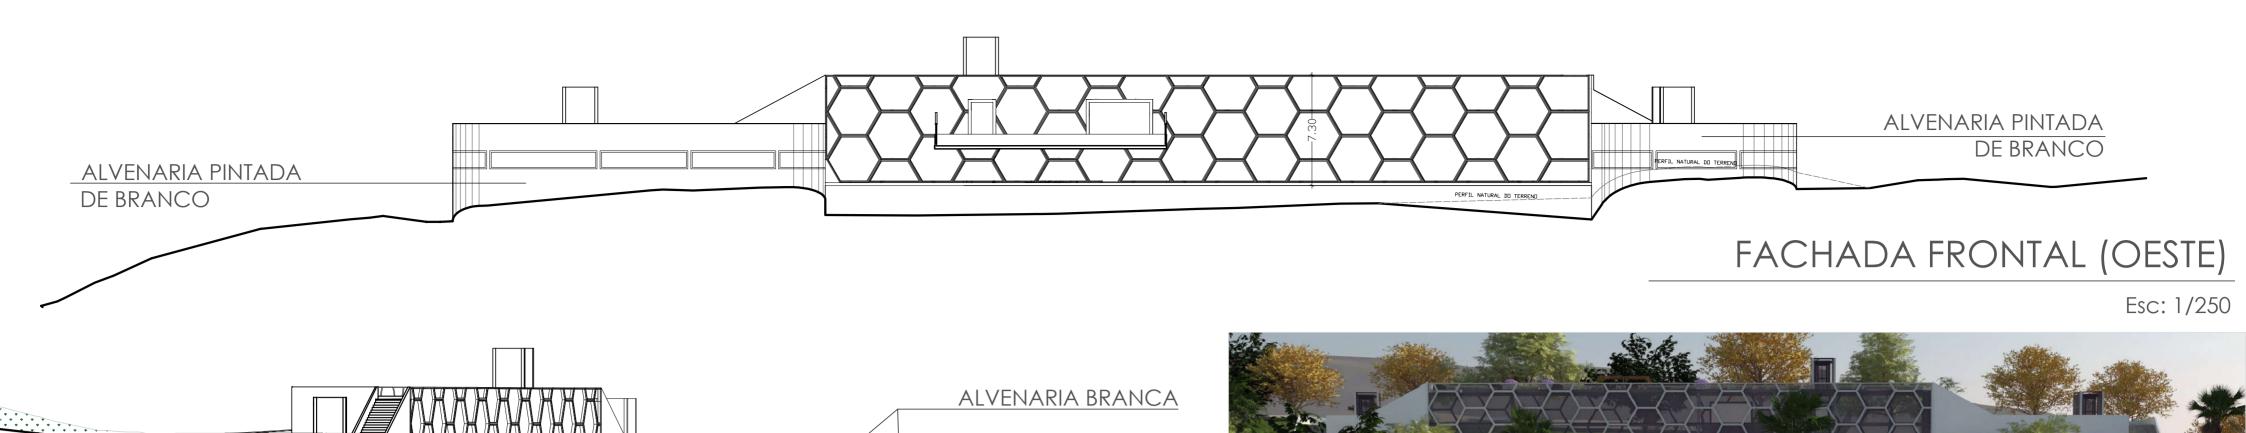


FACHADA LATERAL (SUL)


Esc: 1/250

SE EXISTE UMA FORMA QUE SE PODE DIZER QUE É CARACTERÍSTICA NESTE PROJETO É O HAXÁGONO. ELE APARECE NO VOLUME DE CONEXÃO DO EDIFÍCIO ONDE FICA BASTANTE VISÍVEL NAS DUAS PRINCIPAIS FACHADAS. TAMBÉM DENTRO DAS SALAS DE AULA HÁ UMA REFERÊNCIA CLARA AO POLÍNOGO.


SIMBOLICAMENTE, O HEXÁGONO REPRESENTA COOPERAÇÃO, HARMONIA E O CICLO DA CRIAÇÃO, O QUE FAZ DELE O POLÍGONO PERFEITO PRA DESCREVER A FILOSOFIA DESTA ESCOLA E O CONCEITO DA EDIFICAÇÃO.

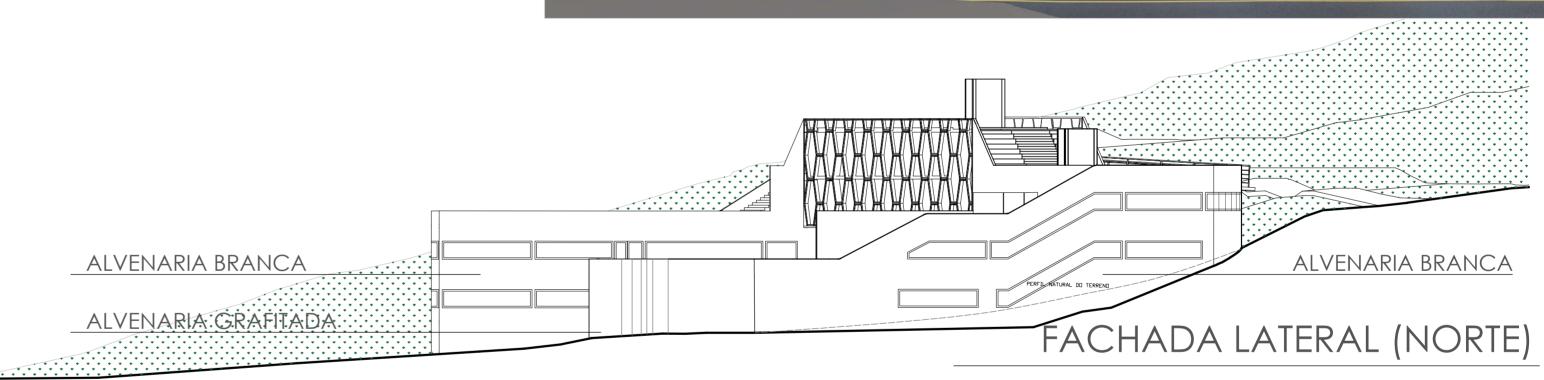


Esc: 1/250

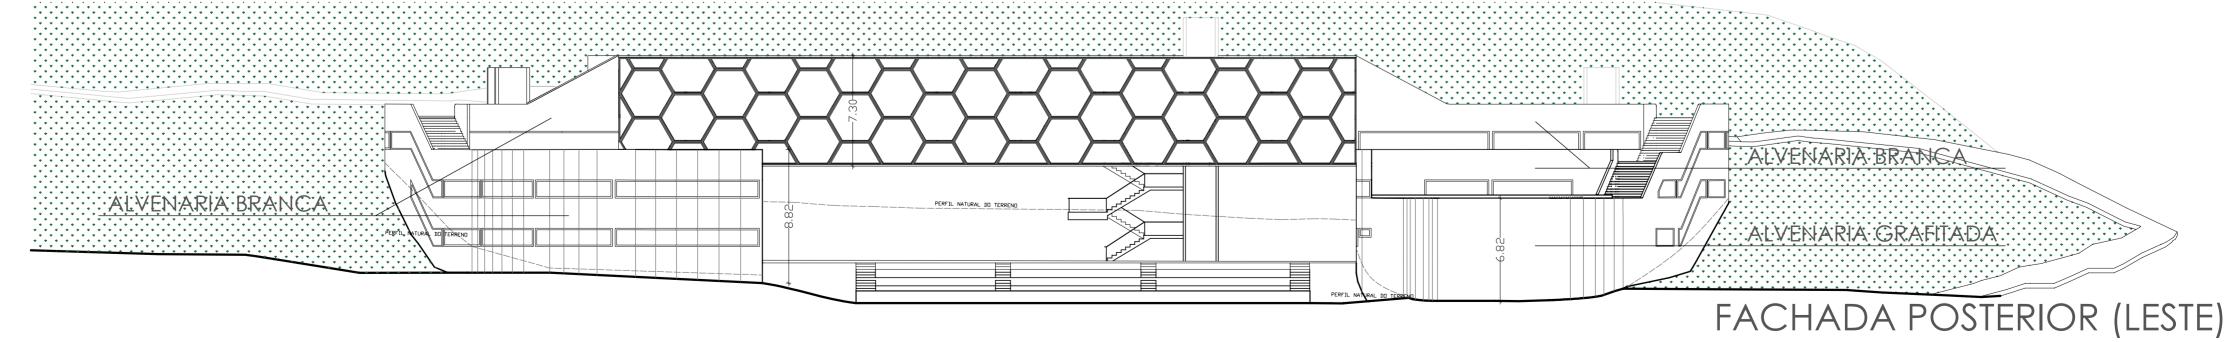


Esc: 1/250

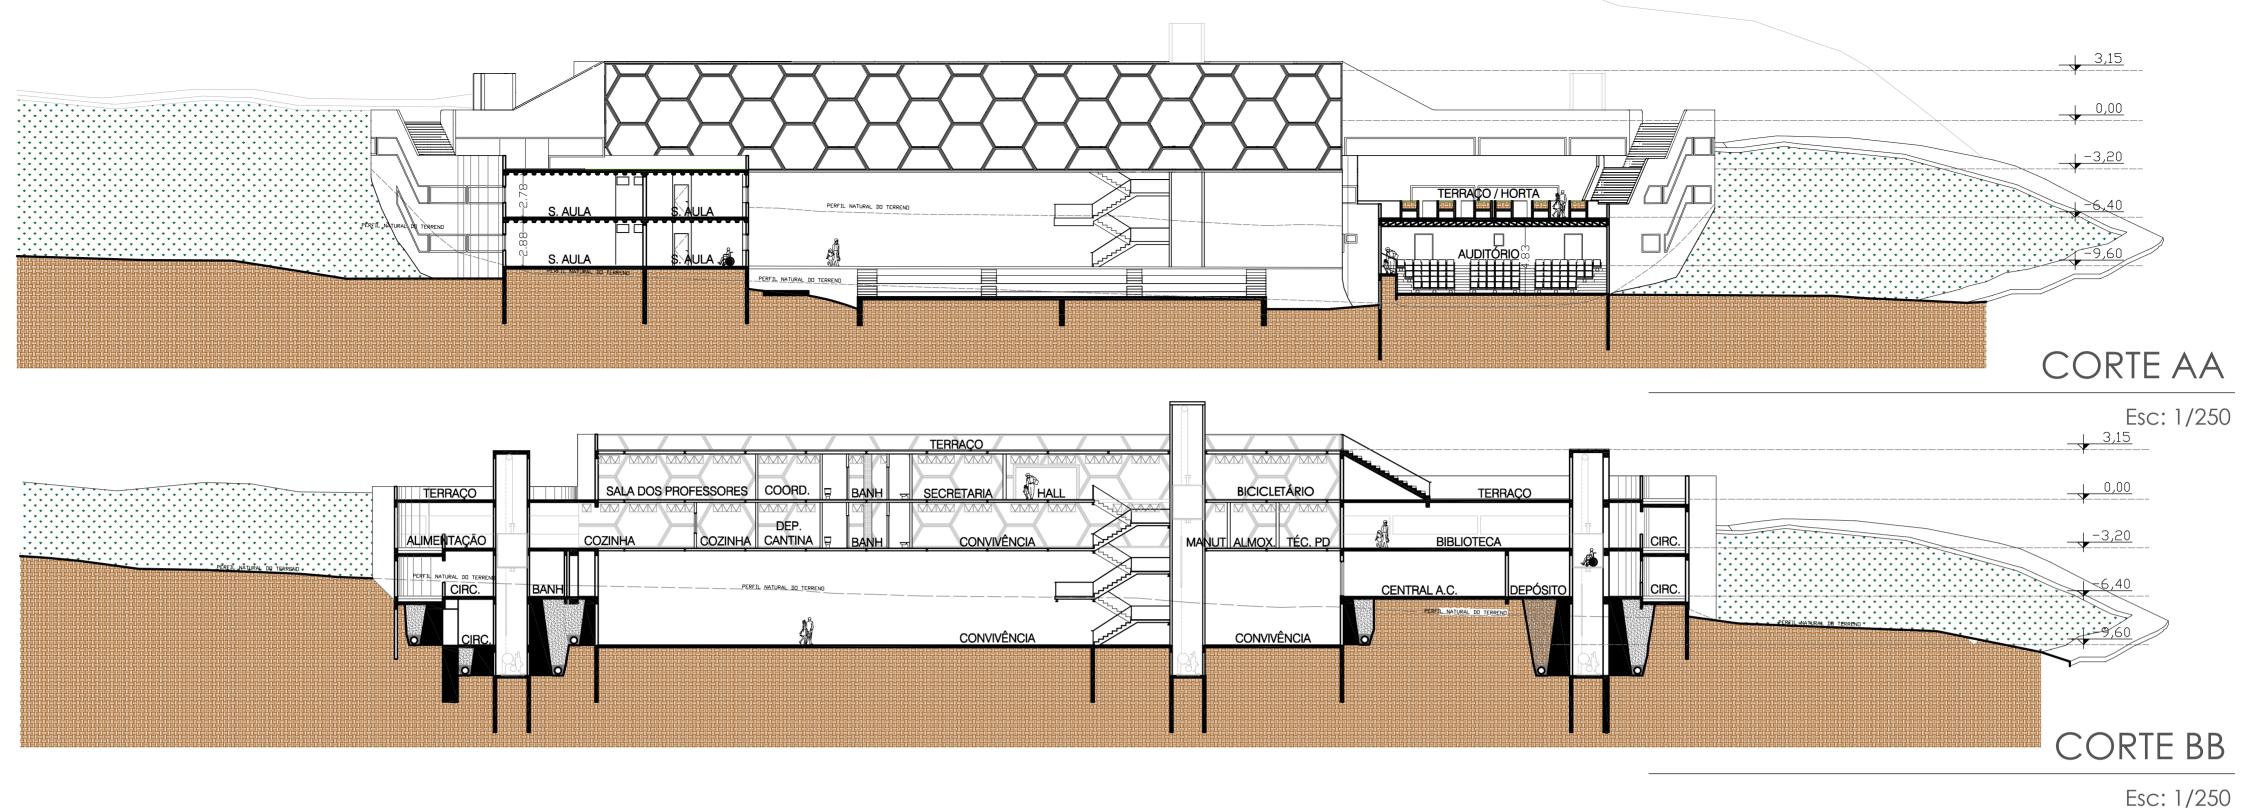




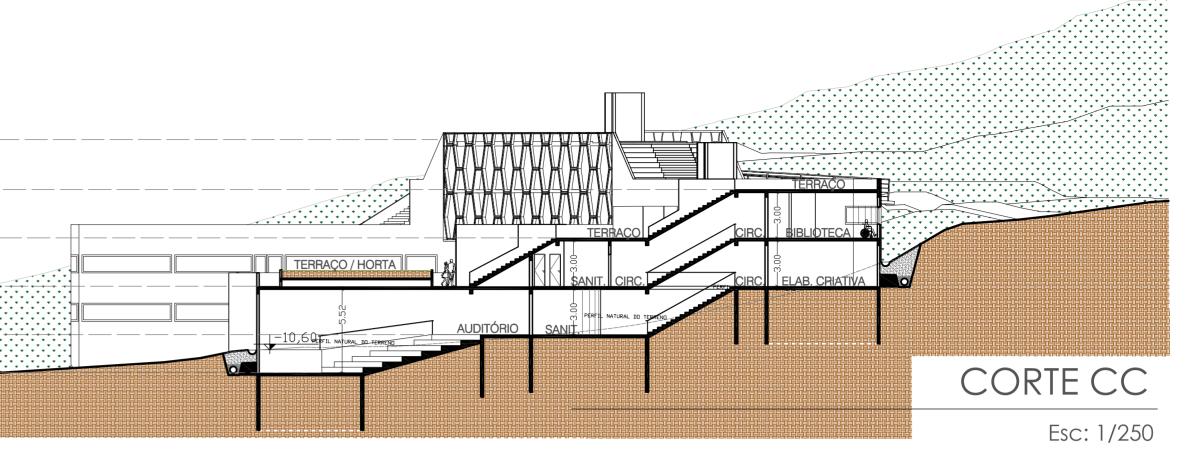

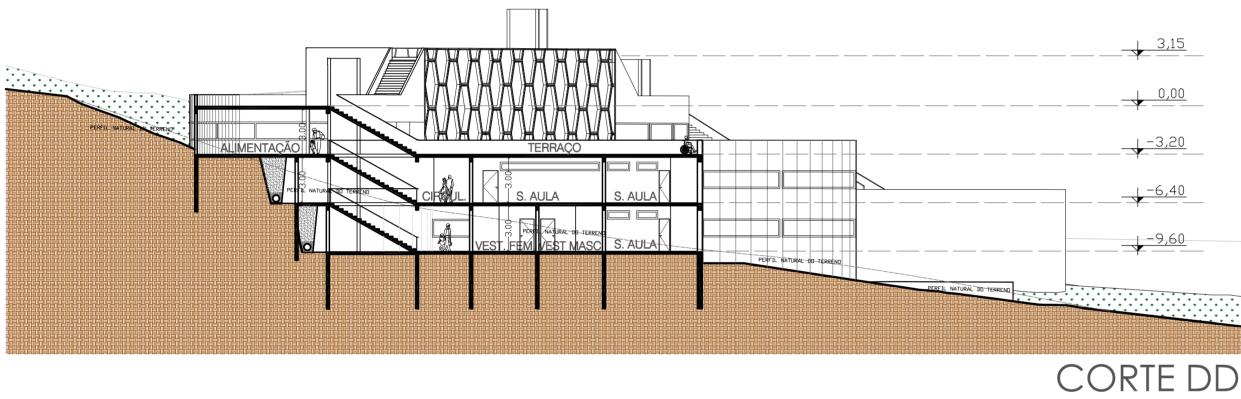




Esc: 1/250

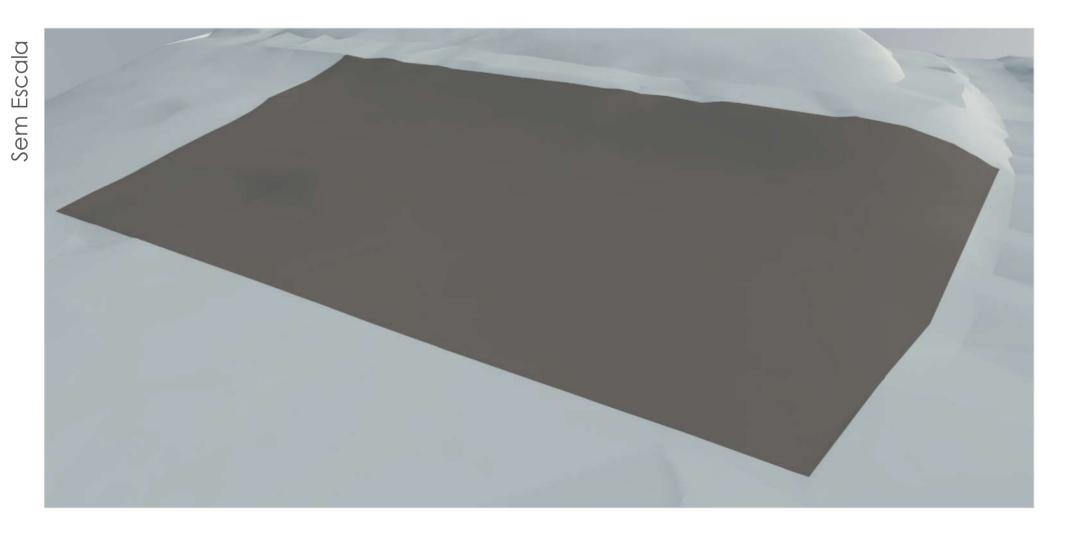


TERRENO MODIFICADO

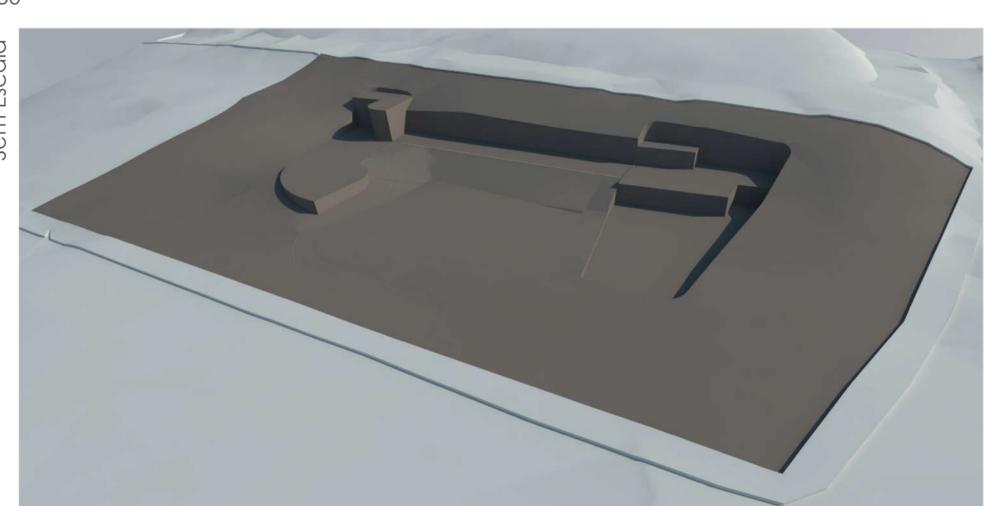

ORIGINAL

TERREN

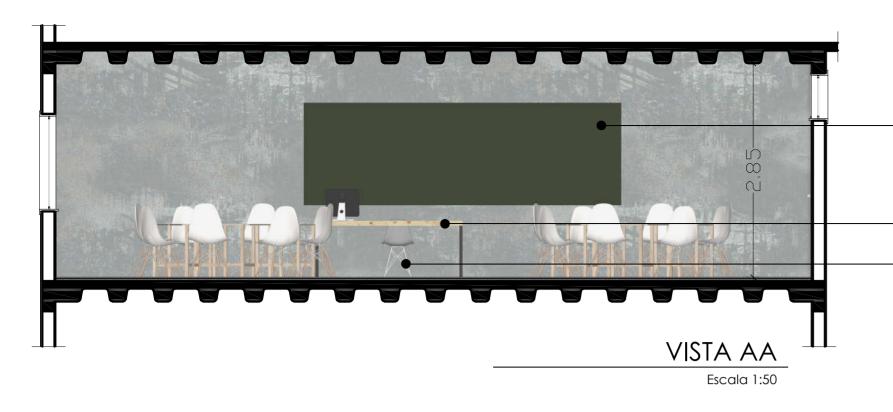

QUADRO NEGRO PINTADO DIRETO NA PAREDE


MESA BASE METÁLICA COM TAMPO EM MDF COM LAMINADO
DECORATIVO DE ALTA PRESSÃO COR PAU MARFIM
CADEIRA CHARLES EAMES EIFFEL TRANSPARENTE COM BASE
DE METAL


JANELA ALTA MAXIAR EM PVC COM VIDRO SIMPLES BRANCA

PORTA INTERNA SEMI OCA DE MADEIRA COR BRANCO FOSCO



Escala 1:50

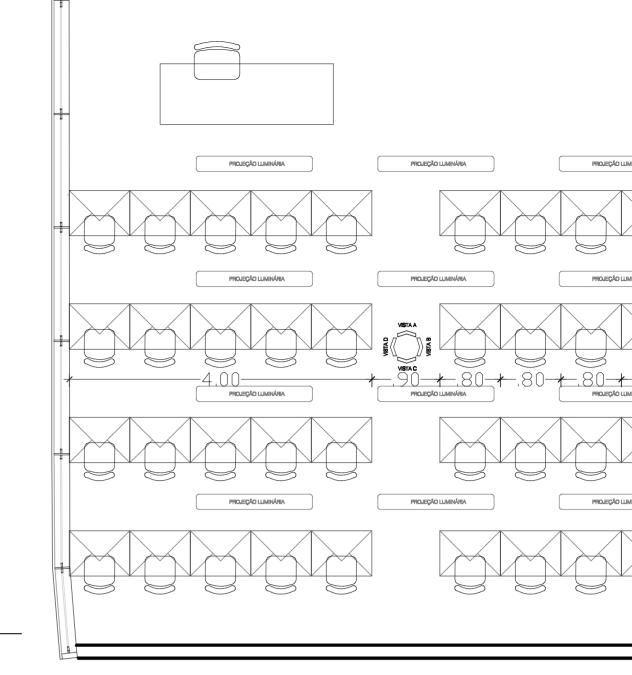

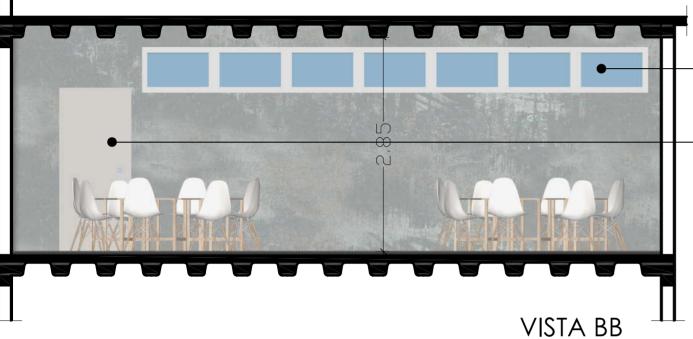


Escala 1:50





PAINEL MODULAR MDF COM LAMINADO DECORATIVO DE ALTA PRESSÃO FORMICA STANDARD COR PAU MARFIM

CADEIRA CHARLES EAMES EIFFEL. BASE EM MADEIRA NATURAL COM ARMAÇÃO EM AÇO PINTADO. COR BRANCA

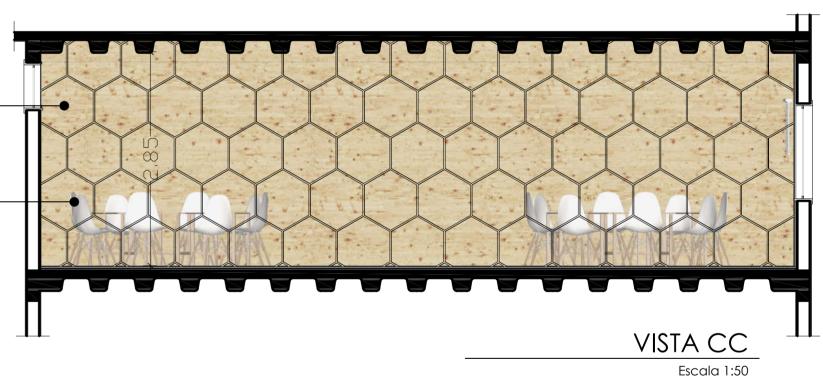


PINTURA FOSCA COR CIMENTO IBRATIN - ELEGANCE

PERSIANA HORIZONTAL DE MADEIRA 50MM ARQUATI BRANCA


JANELA MAXIAR PVC COM VIDRO DUPLO COR GRAFITE

CARTEIRA MODULAR ENVELOPE. VER DETALHAMENTO

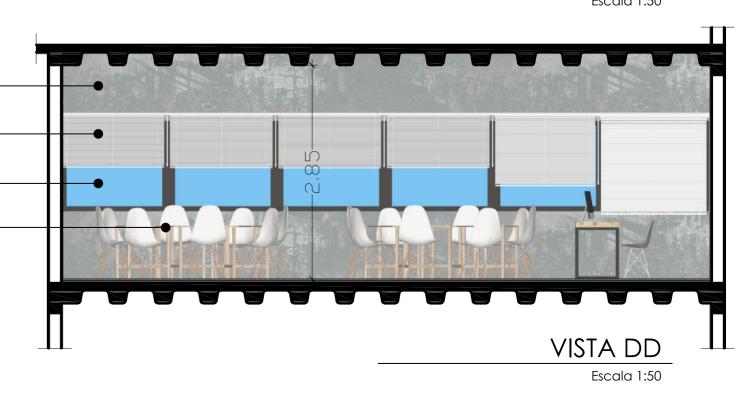

90x210

00

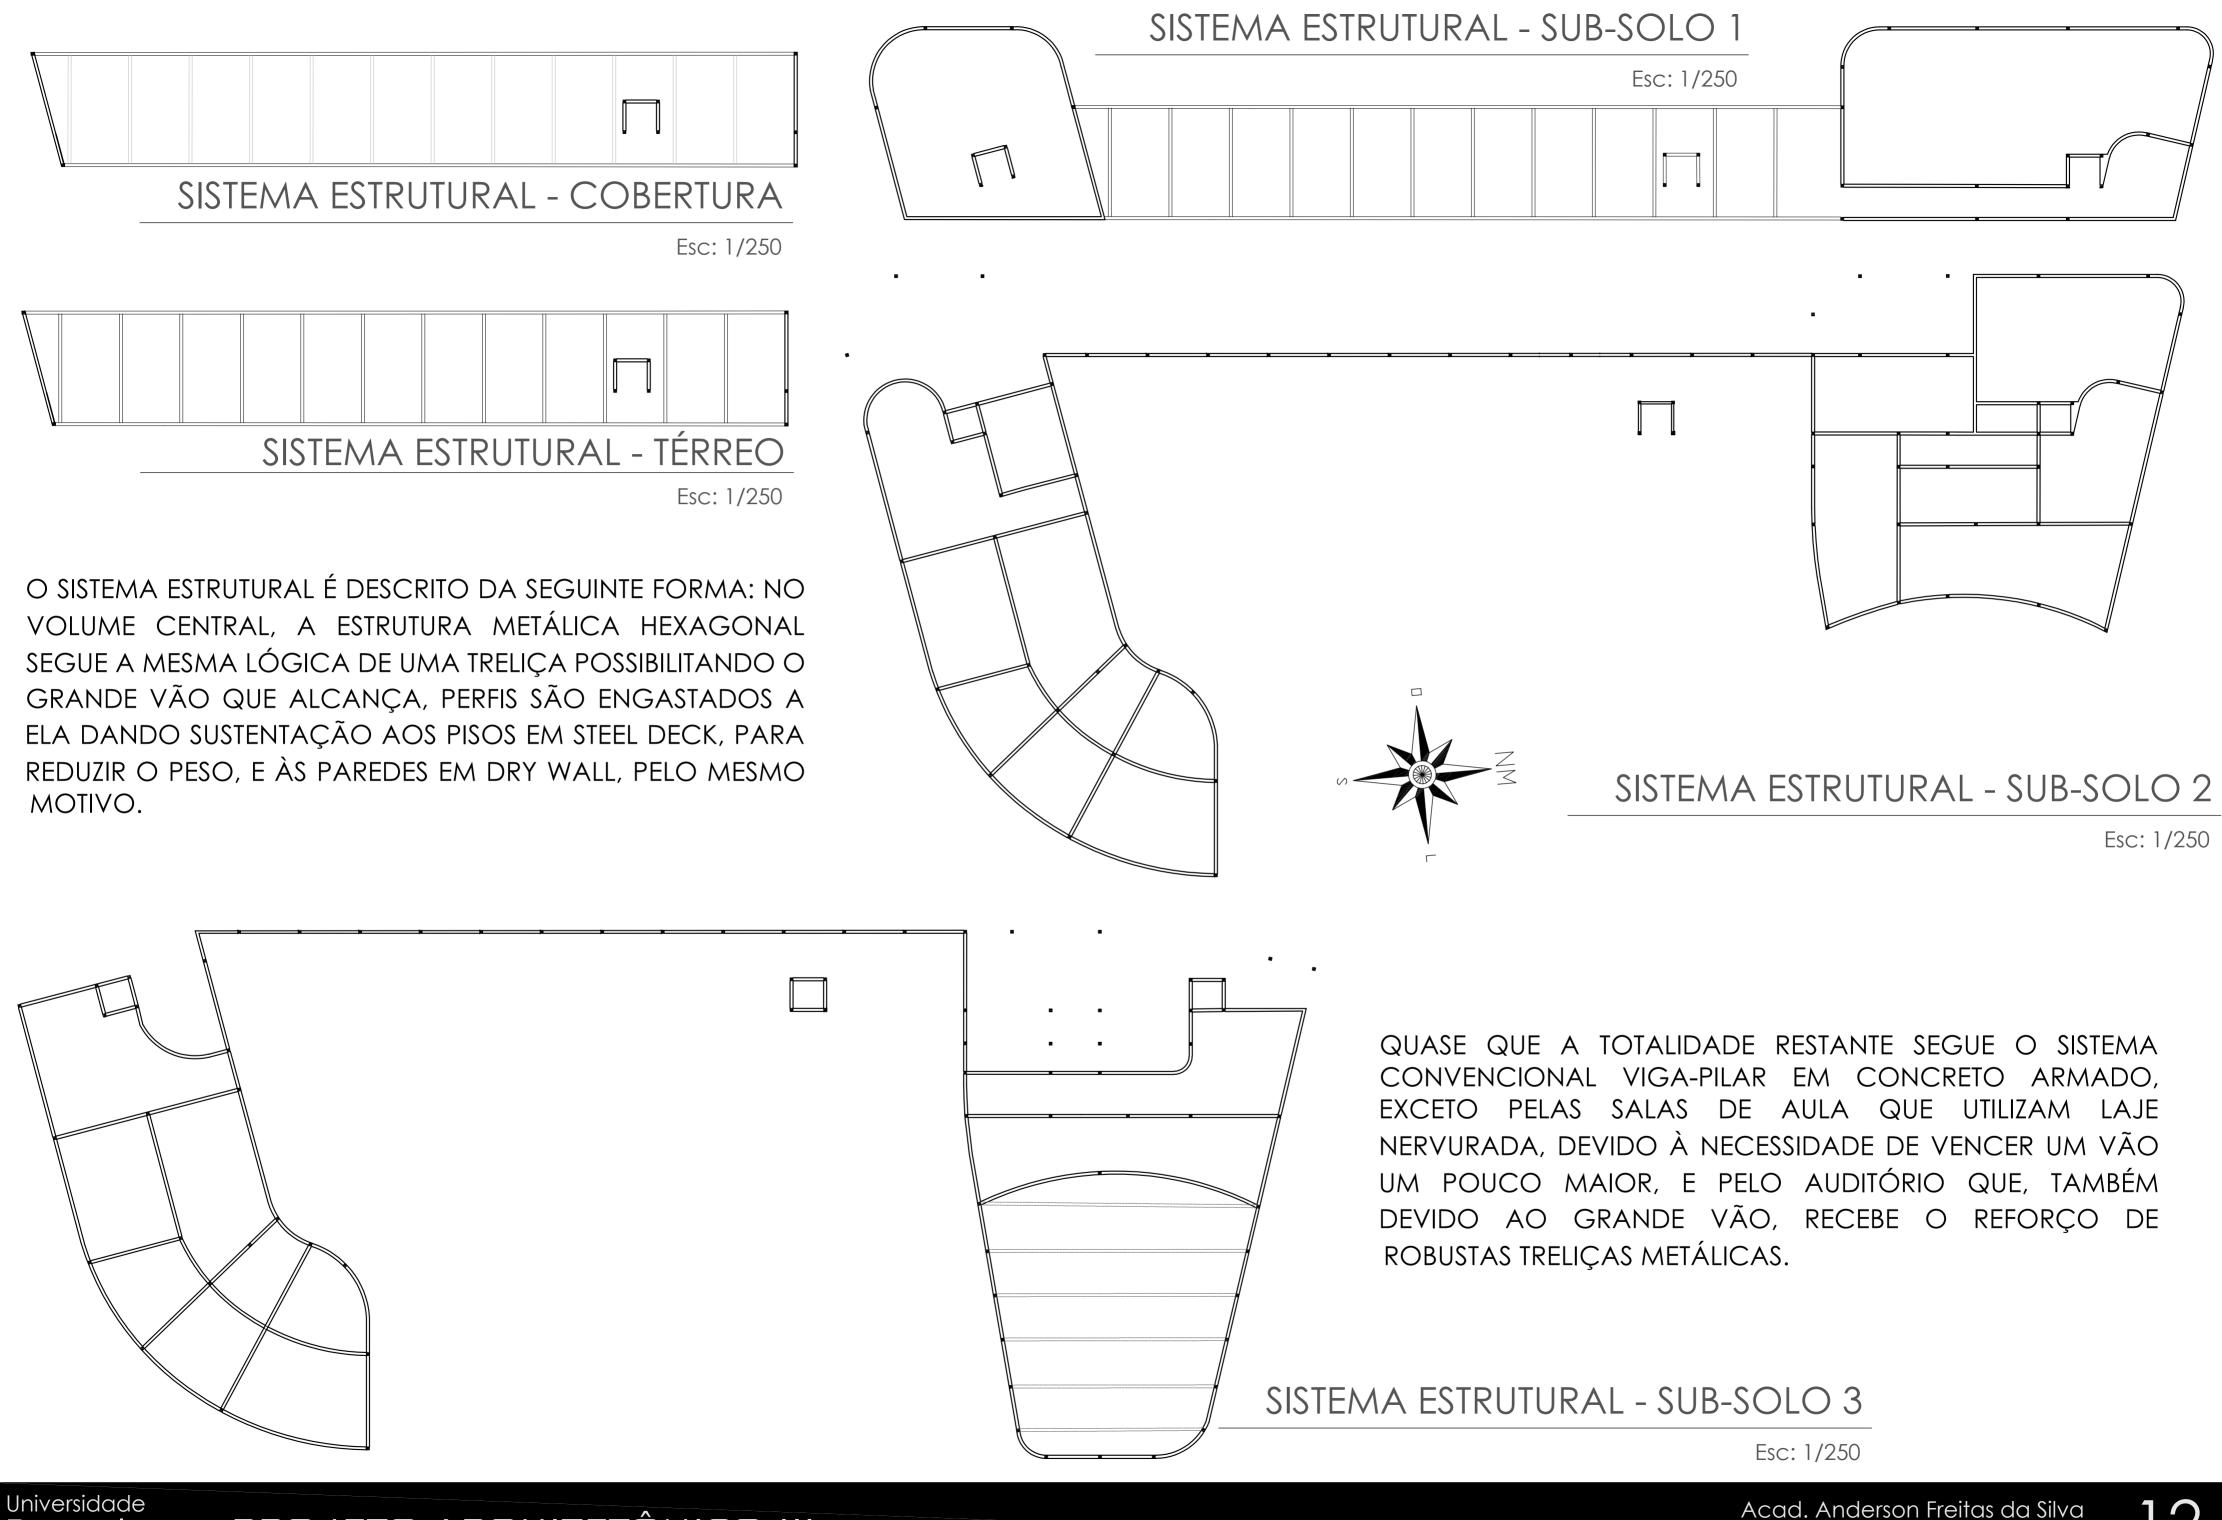

Telhado Verde







A ADOÇÃO DE TELHADO VERDE NO PROJETO SE DÁ POR UMA SÉRIE DE BENEFÍCIOS QUE O MESMO OFERECE.

PRIMEIRAMENTE, LEVANDO EM CONSIDERAÇÃO QUE 50% DO CALOR GANHO EM UMA EDIFICAÇÃO SE DÁ PELA COBERTURA, A INÉRCIA TÉRMICA PROPORCIONADA PELA CAMADA DE SUBSTRATO SOMADA À ABSORÇÃO NATURAL DA RADIAÇÃO PELA CAMADA SOLAR VEGETAÇÃO, ALÉM DE, DIFERENTE DE OUTRAS SUPERFÍCIES QUE REFLETEM ESSA RADIAÇÃO PARA A ATMOSFERA CONTRIBUINDO COM O **EFEITO** ESTUFA, RESULTA EM UMA ECONOMIA ENERGÉTICA CONSIDERÁVEL.

AINDA PODEMOS CONSIDERAR OS ESPAÇOS CRIADOS, A BELEZA, E A INTEGRAÇÃO COM O MEIO AMBIENTE.




APROVEITANDO A PREDOMINÂNCIA SUL/SUDESTE DOS VENTOS DO LOCAL, ATRAVÉS DA IMPLANTAÇÃO DE UMA ARBORIZAÇÃO DE MÉDIA DENSIDADE ENTRE AS SALAS DE AULA E A DIREÇÃO DESSES VENTOS QUE VISA REFRIGERA-LOS PARA QUE OS MESMOS INCIDAM NAS SALAS DE AULA APÓS SIGNIFICATIVA PERDA DE CALOR, FUNCIONANDO COMO UM CONDICIONADOR DE AR NATURAL.


DENTRE OUTROS BENEFÍCIOS, AINDA VALE DESTACAR A ATMOSFERA QUE A PROPOSTA CRIA DENTRO DAS SALAS DE AULA, QUE PODEM VISLUMBRAR A BELEZA DAS ÁRVORES E GERAR UM SENTIMENTO DE INTEGRAÇÃO COM A NATUREZA, QUE ESTÁ DE ACORDO COM A PROPOSTA DO CONCEITO.


### SUSTENTABILIDADE

Ventilação cruzada

SOMADA À REFRIGERAÇÃO NATURAL, EM TODO O PROJETO, MAS ESPECIALMENTE NAS SALAS DE AULA, FORAM DISPOSTAS JANELAS ESTRATEGICAMENTE, DE MODO A PROMOVER A CIRCULAÇÃO NATURAL DE AR NOS AMBIENTES, GERANDO NÃO APENAS ECONOMIA ENERGÉTICA, MAS TAMBÉM AMBIENTES MAIS AREJADOS E SAUDÁVEIS.

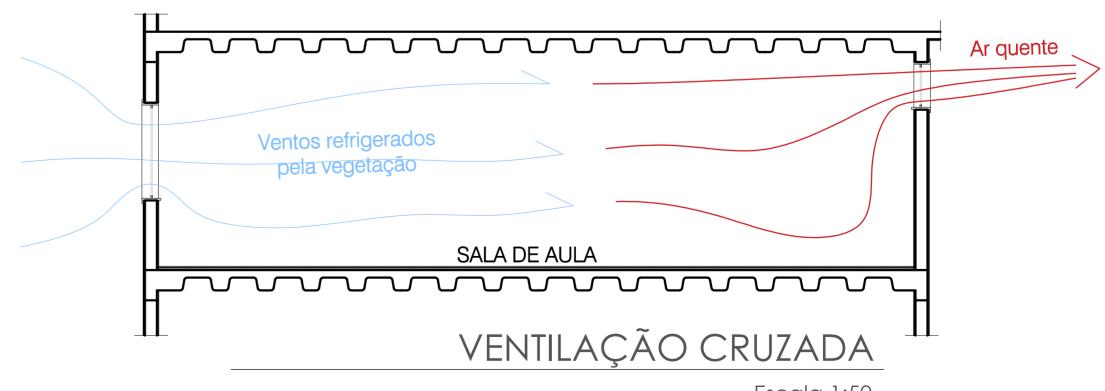


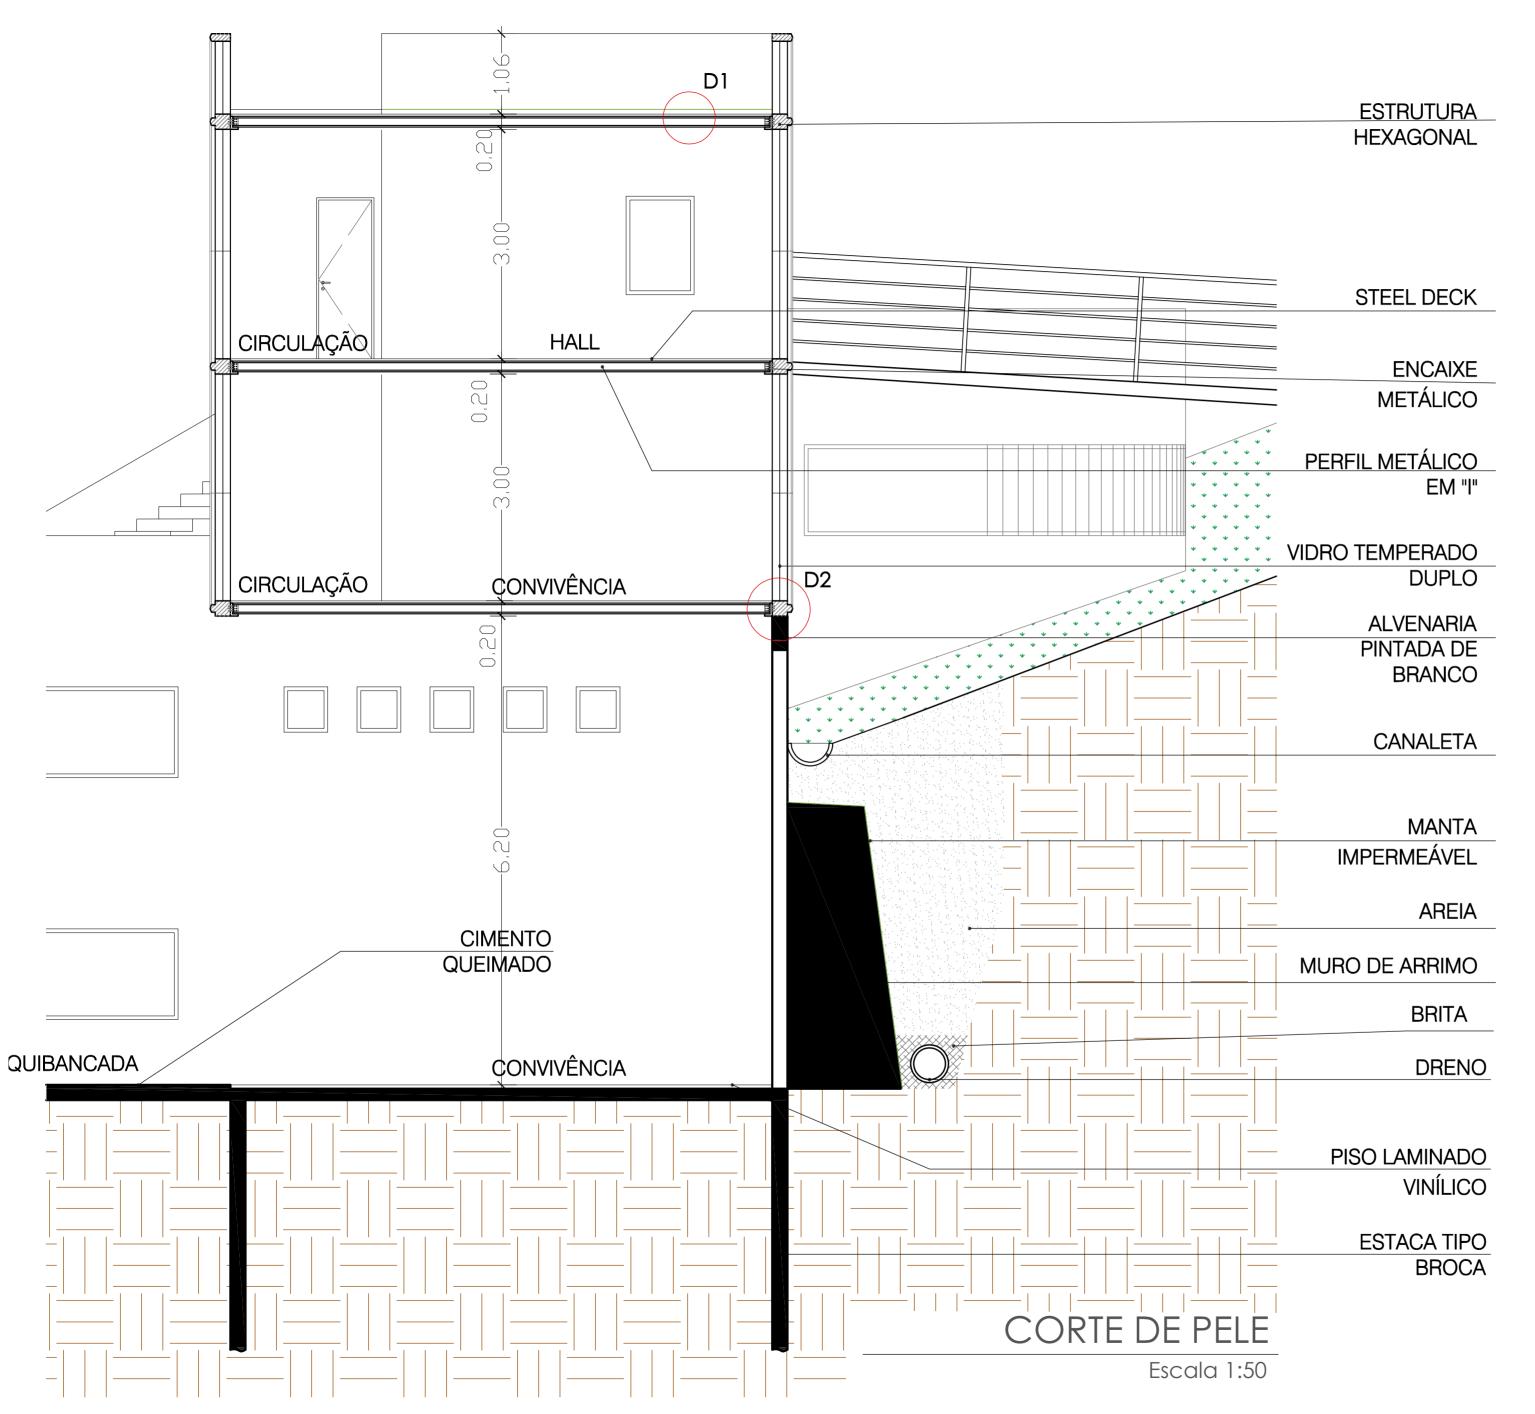

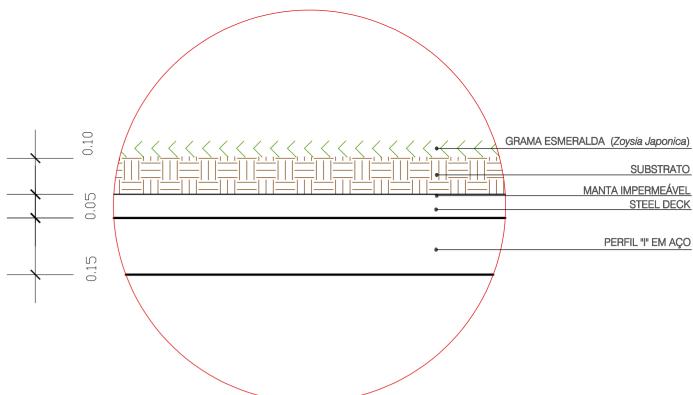


### DETALHE 1 - telhado verde


Escala 1:10

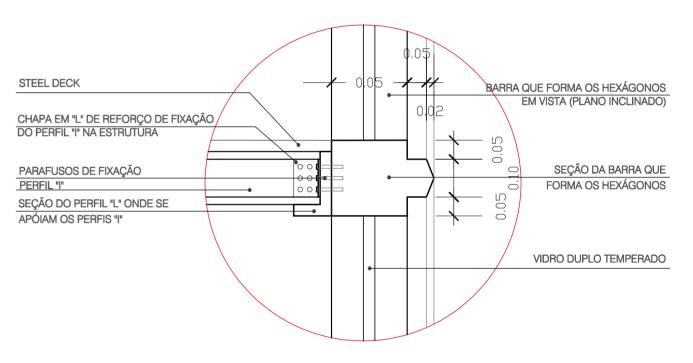


DETALHE 2 - encaixe estrutural


Escala 1:10

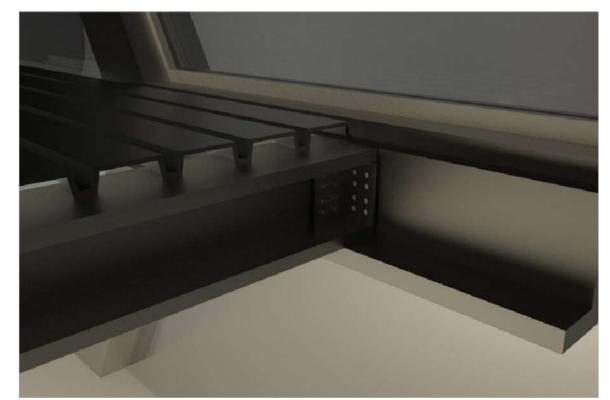

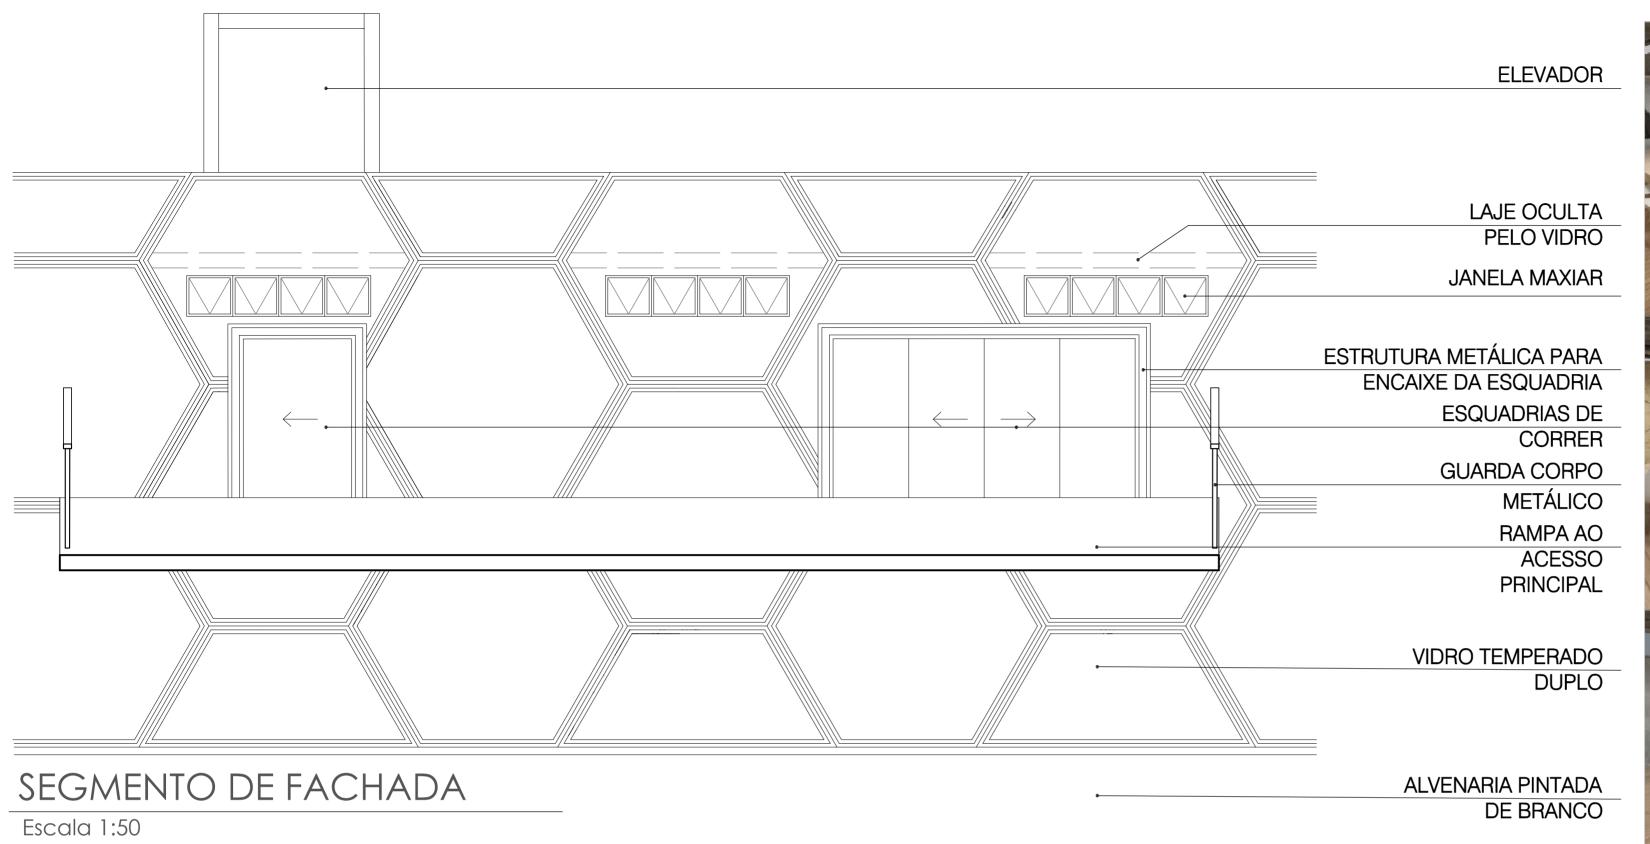



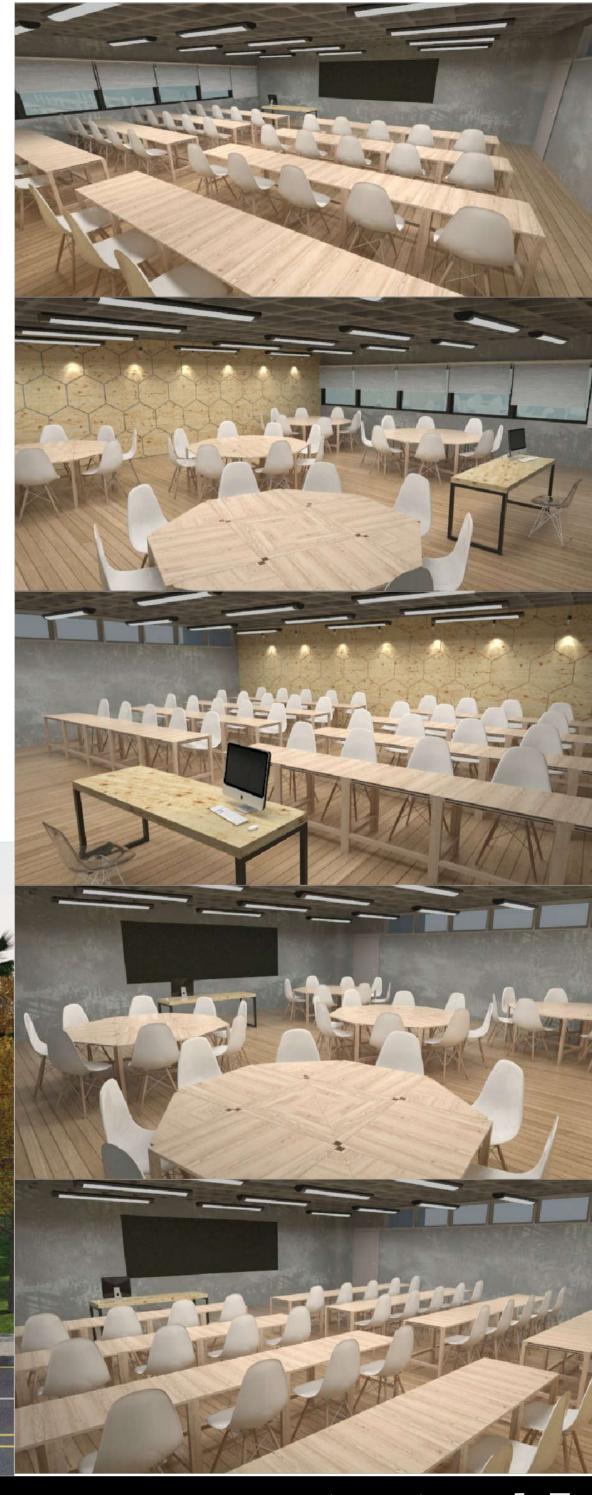


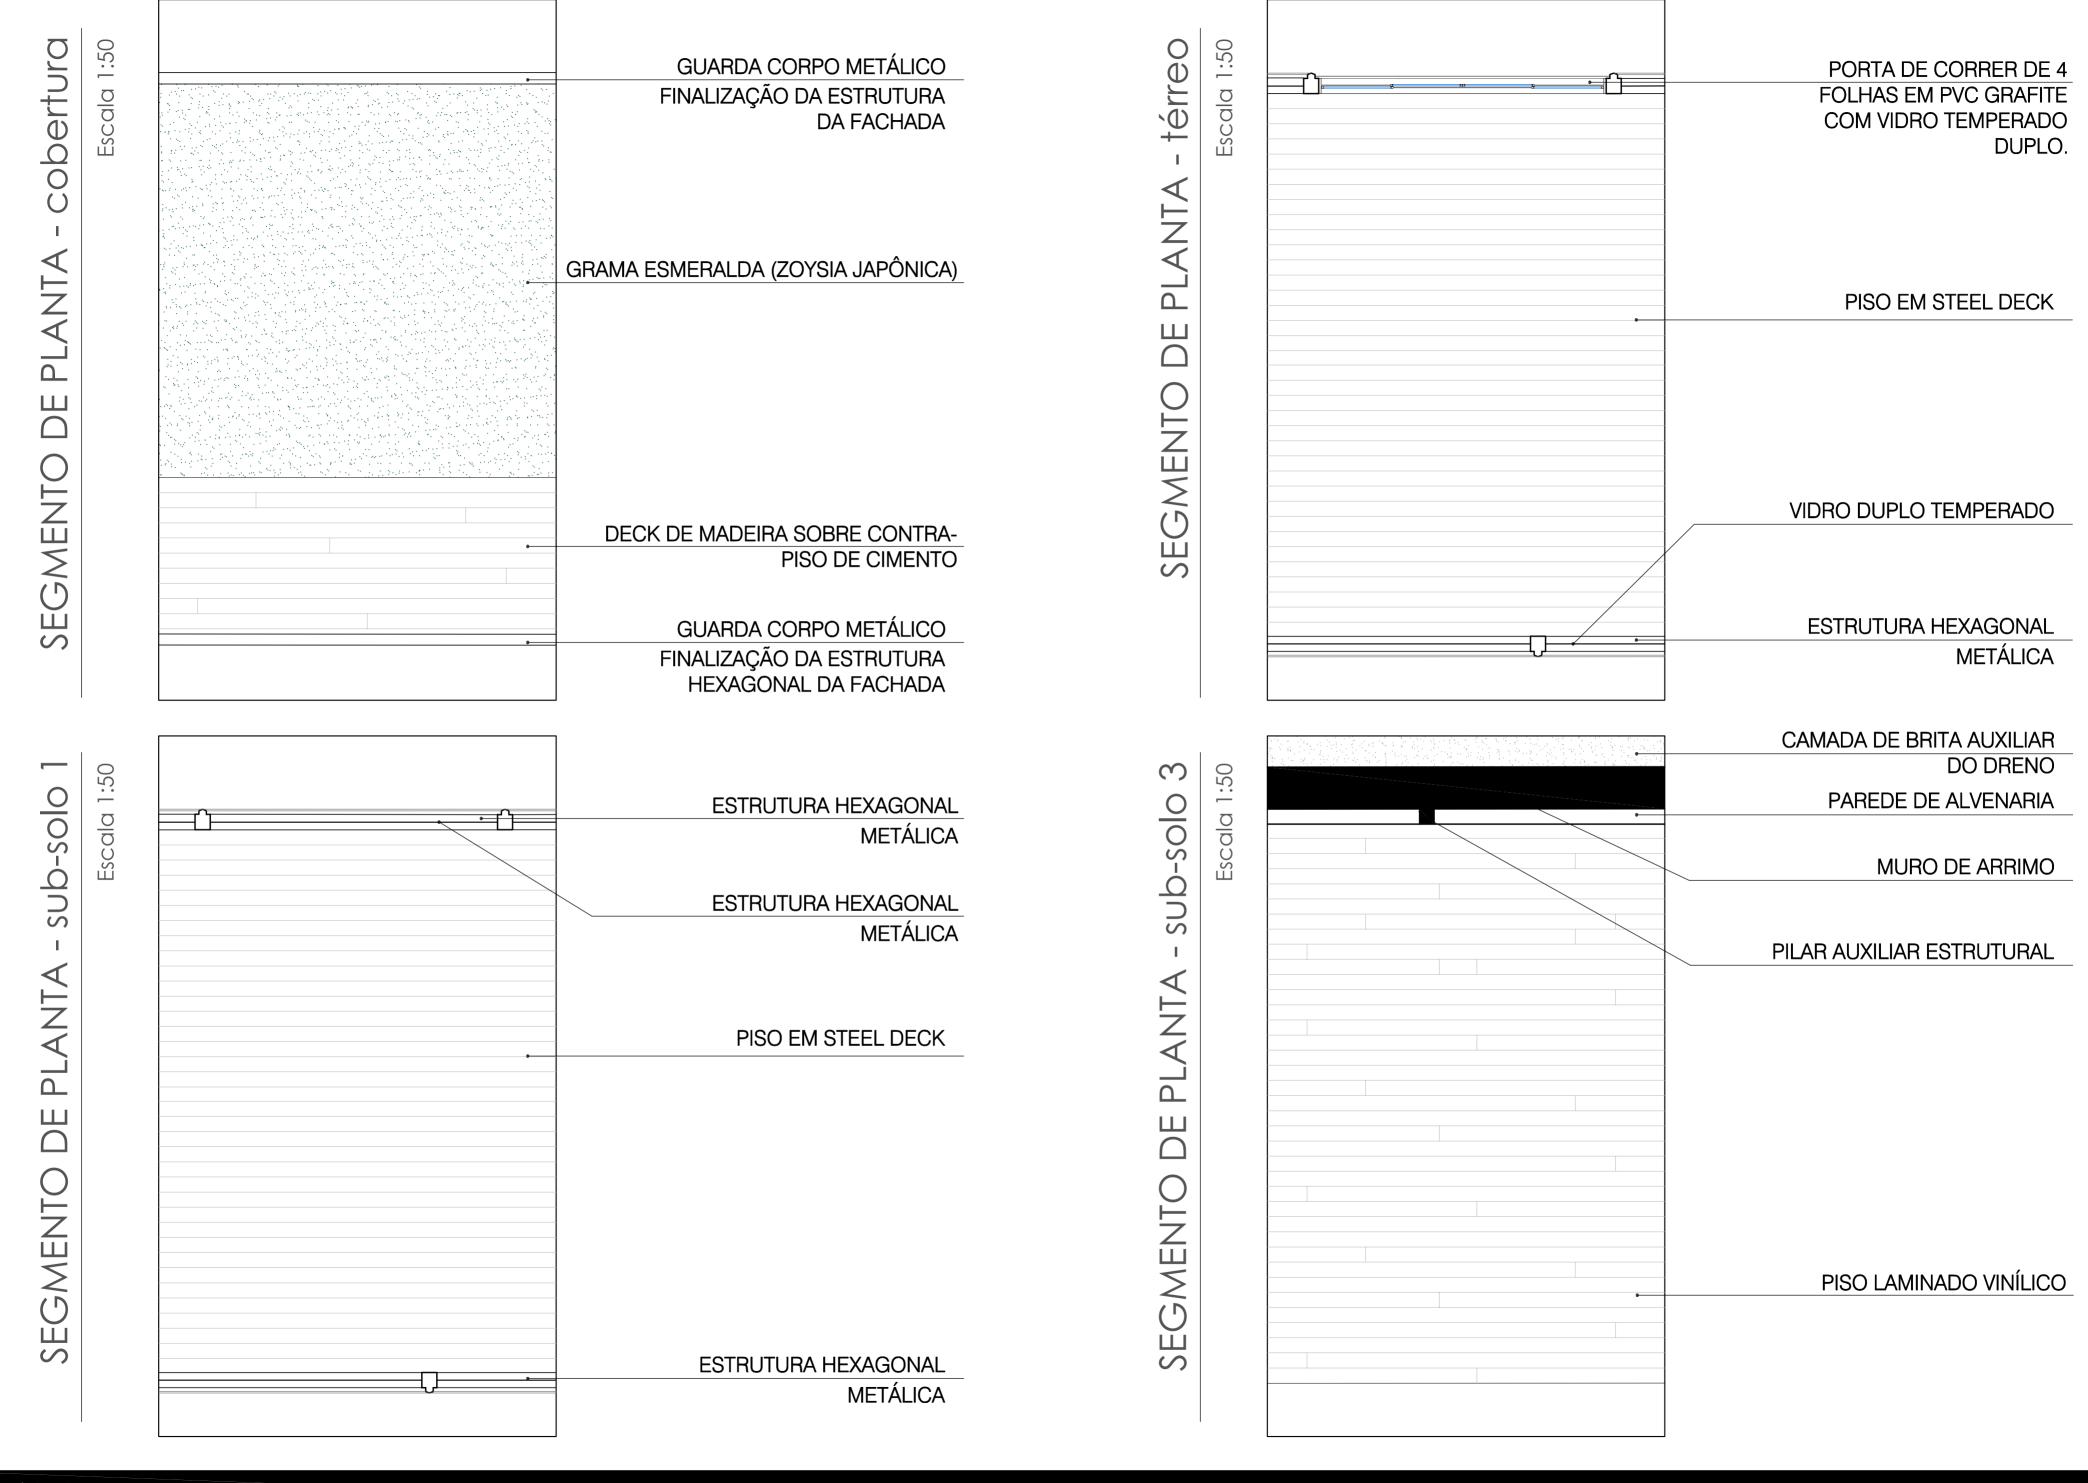


### DETALHE 3

Mesa modular Envelope


PARA ATENDER A PROPOSTA DA ESCOLA QUE PROCURA INCENTIVAR A COOPERAÇÃO ENTRE AS PESSOAS, FOI DESENVOLVIDA UMA MESA MODULAR QUE FACILITA A ORGANIZAÇÃO DE GRUPOS DE TRABALHO.

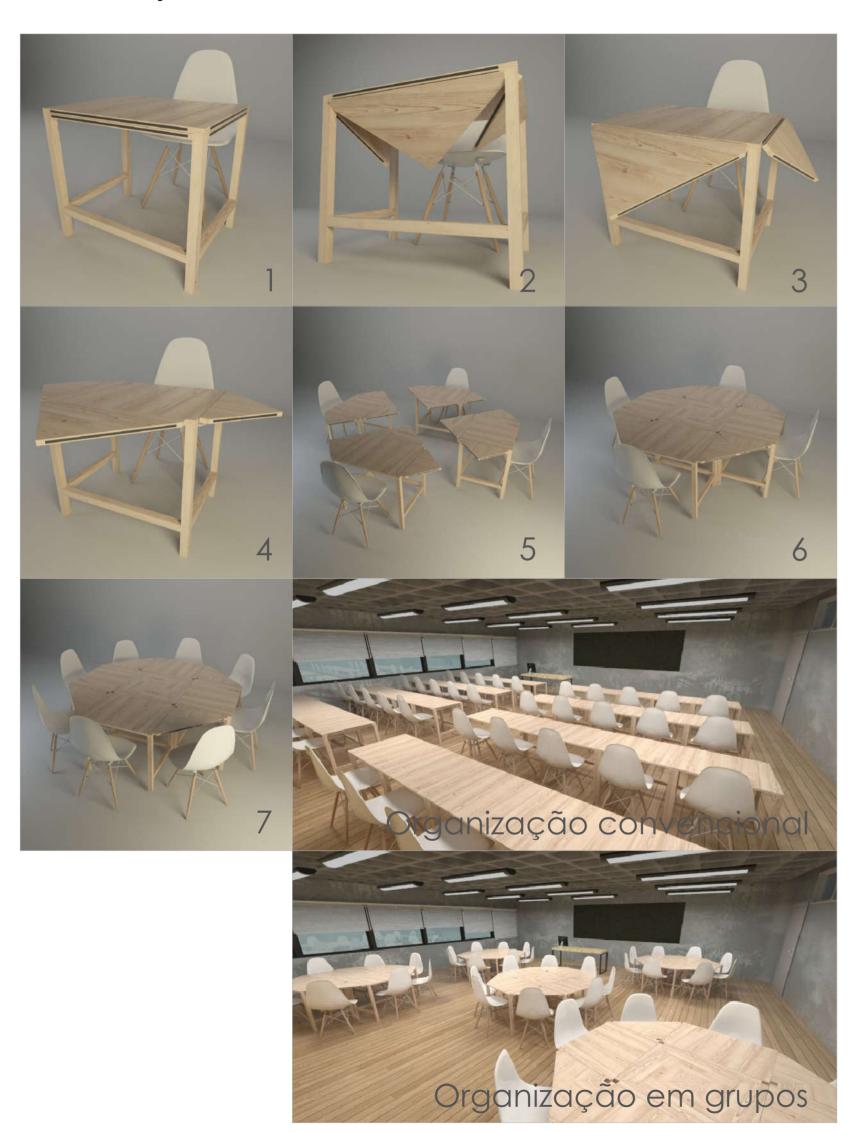

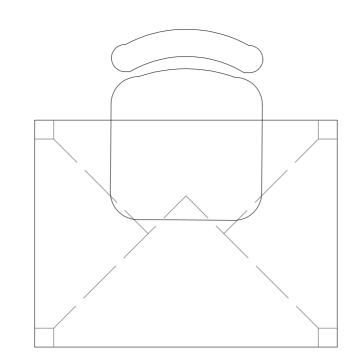



VISTA SUPERIOR - fechada

Escala 1:10

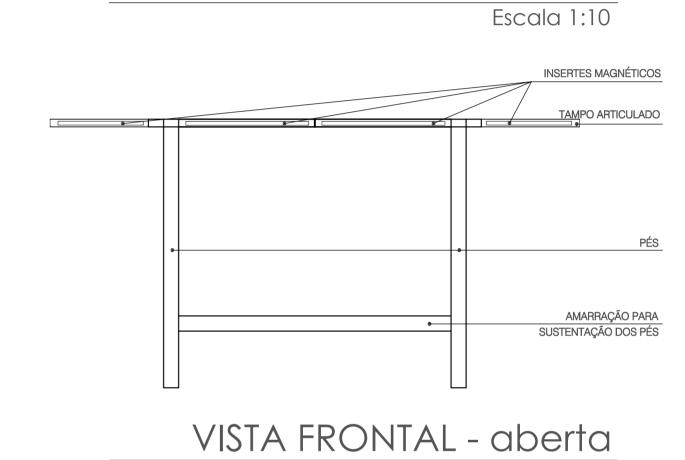

VISTA SUPERIOR - aberta

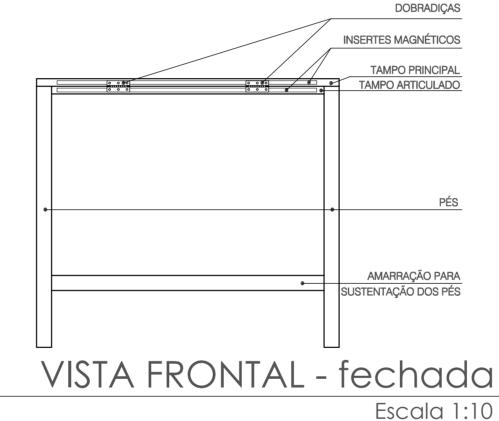

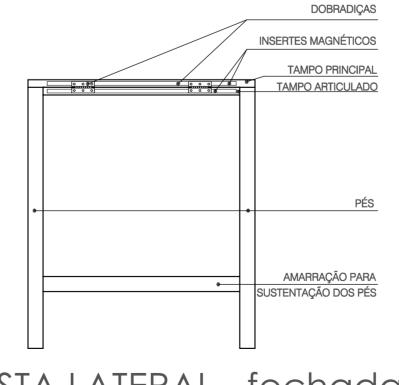

VISTA LATERAL - fechada

Escala 1:10

VISTA LATERAL - aberta

Escala 1:10

AMARRAÇÃO PARA

SUSTENTAÇÃO DOS PÉS

Escala 1:10

INSERTES MAGNÉTICOS

TAMPO ARTICULADO